

Министерство образования и науки Российской Федерации

Федеральное государственное бюджетное  
образовательное учреждение высшего образования  
«Комсомольский-на-Амуре государственный  
университет»

Факультет кадастра и строительства  
Кафедра «Строительство и архитектура»  
Направление 08.05.01 – «Строительство уникальных зданий и  
сооружений»

Разработка архитектурной части проекта индивидуального  
жилого дома

Студенты группы 8УЗ – 1

Ф.А. Умаров

Руководитель практики

Н.С. Дронов


2019

## **Содержание**


Задание 1. Создание семейства.....	3
Задание 2. Графическое задание.....	11
2.1 Общие данные. ....	11
2.2 3D ВИД.....	12
2.3 Фасад 1-5.....	13
2.4 Фасад 5-1.....	14
2.5 Фасад А-Ж.....	15
2.6 Фасад Ж-А.....	16
2.7 План подвала .....	17
2.8 План 1-го этажа .....,	18
2.9 План 2-го этажа.....	19
2.10 Разрез 1-1 .....	20
2.11 Разрез 2-2 .....	21
2.12 План фундаментов .....	22
2.13 План кровли.....	23

## Задание 1. Создание семейства.


Для создания заданного семейства нужно сделать несколько действий:

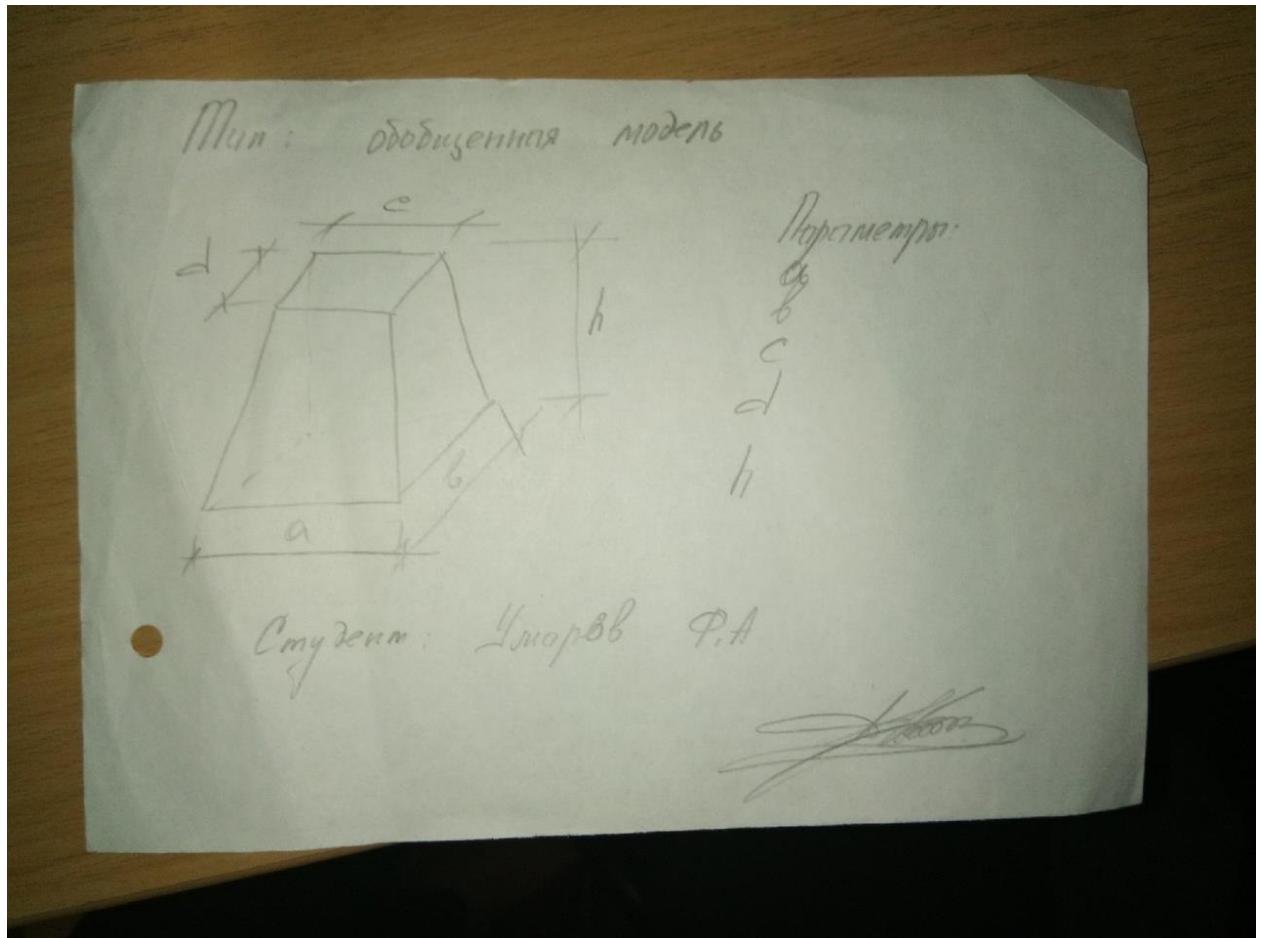


1) Чтобы сделать семейство нужно открыть шаблон «Метрическая система, типовая модель»;

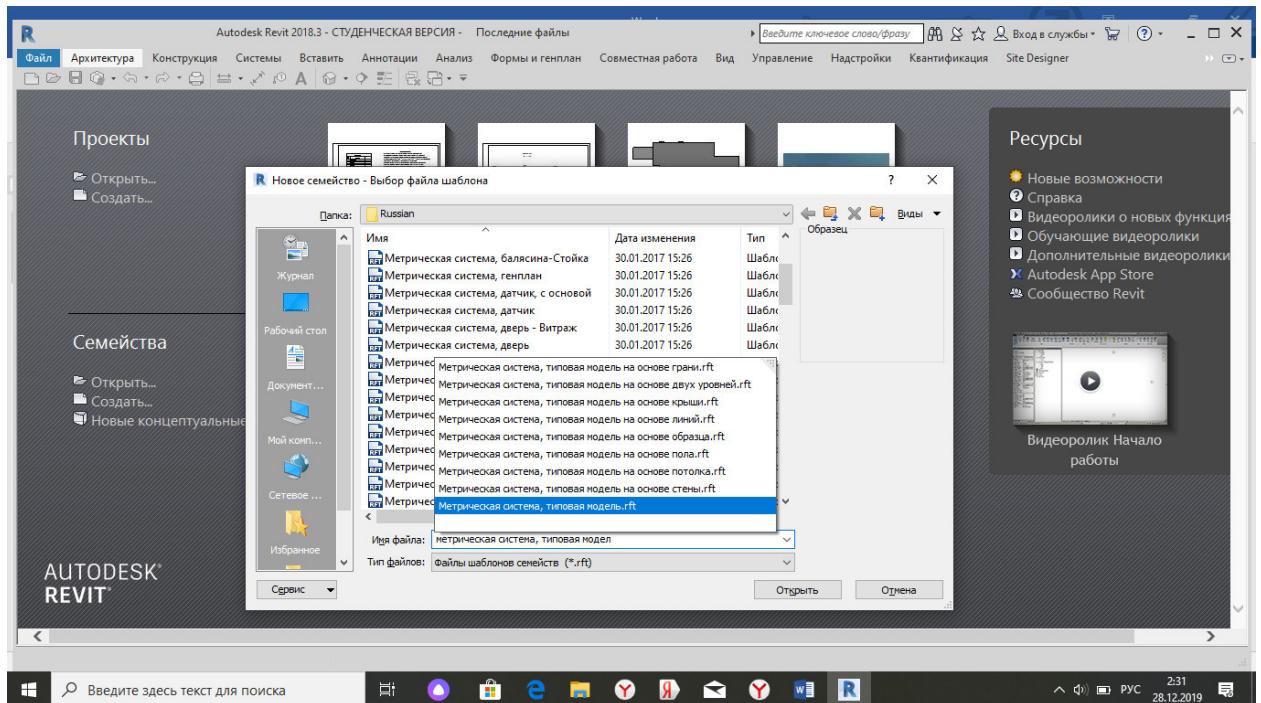


2) Вторым шагом нужно сделать опорную плоскость. Нажимаем на окно «Создание», дальше ищем «Опорная плоскость», нажимаем на нее и строим опорную плоскость при помощи построений прямых линий, линии можно поставить для начала произвольно;

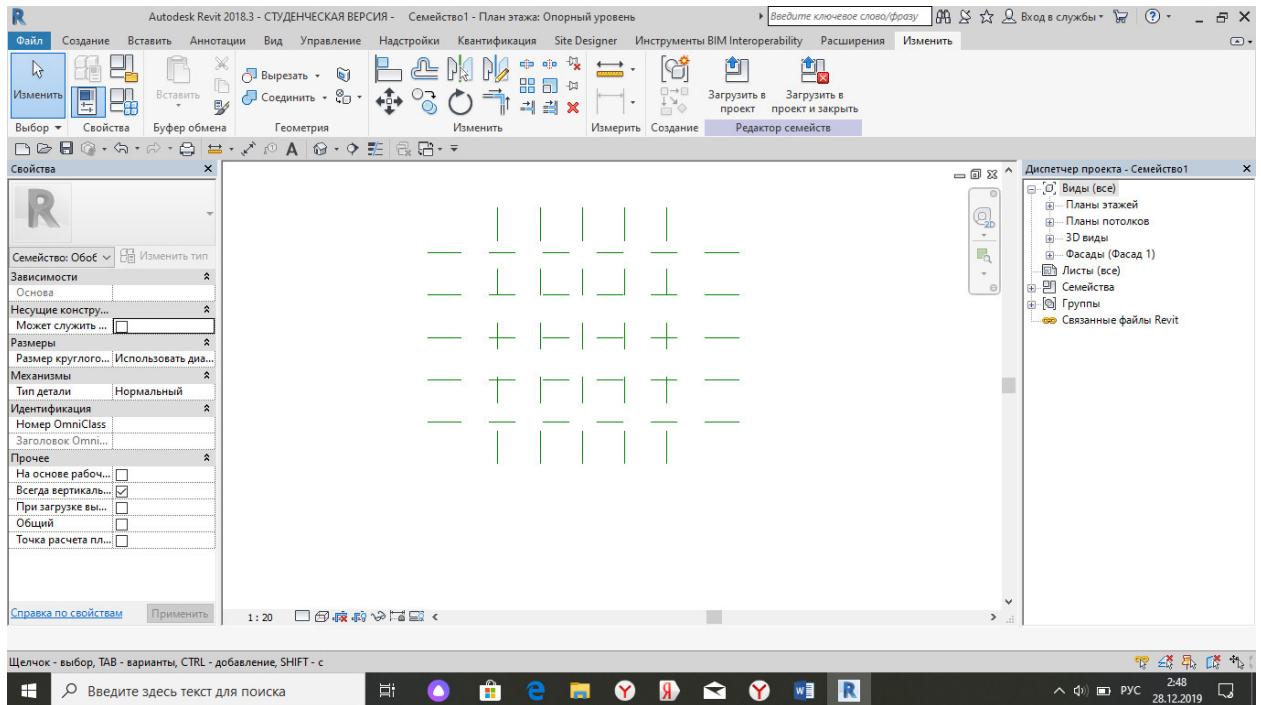


3) Следующим шагом нужно будет поставить параллельные размеры. Их мы создаем при помощи окна «Изменить», вкладка «Измерить», дальше «Параллельный размер»;

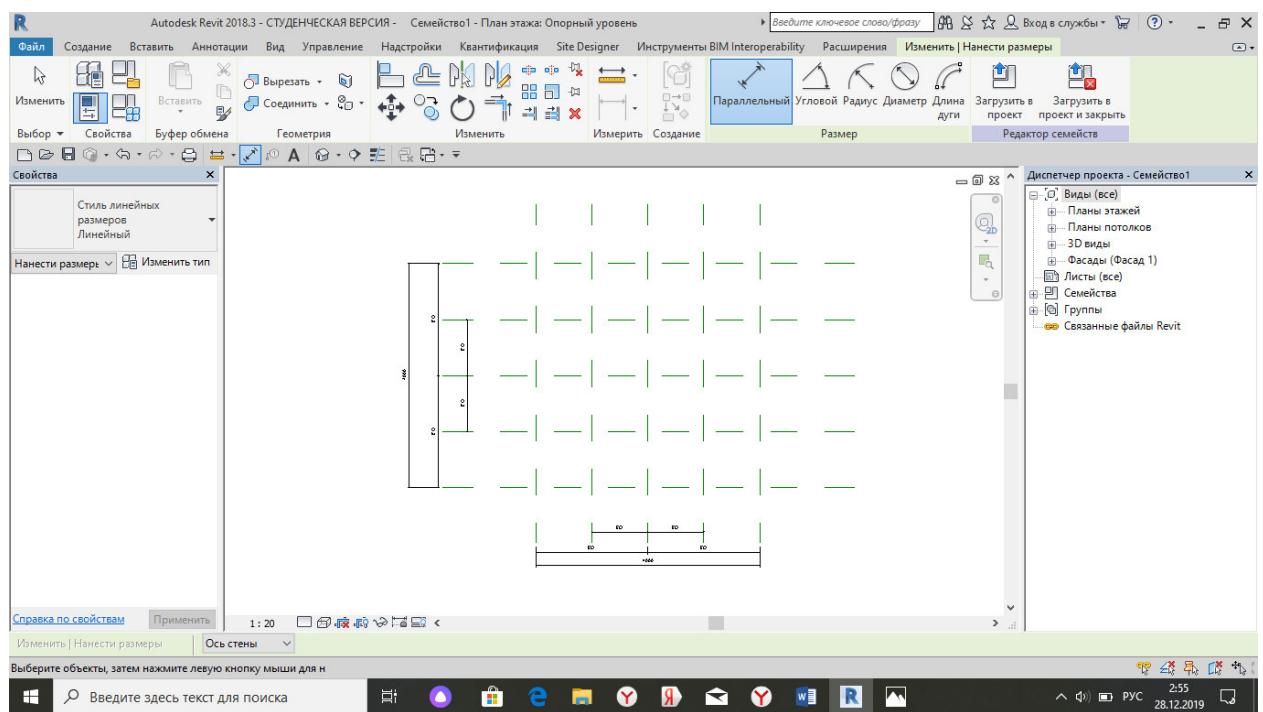


4) Четвертым шагом нужно будет из размеров сделать метки, для создания метки нужно нажать на размер, в верхней строке вылезет окно с созданием меток. После того как мы это нашли нужно нажать на создание параметров. Создаем параметр как «Тип», задаем имя, нажимаем на «OK». Семейство, которое нам задали имеет три параметра a, b, h, следовательно нужно сделать три типа параметра.

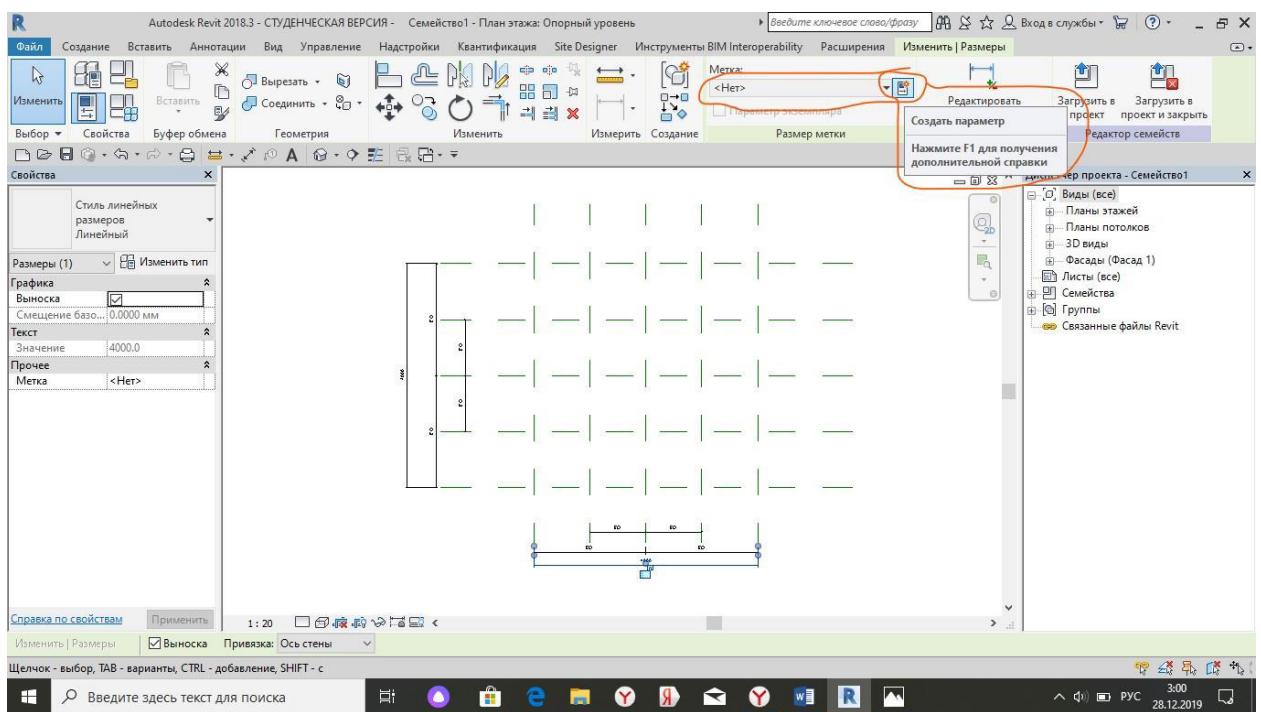


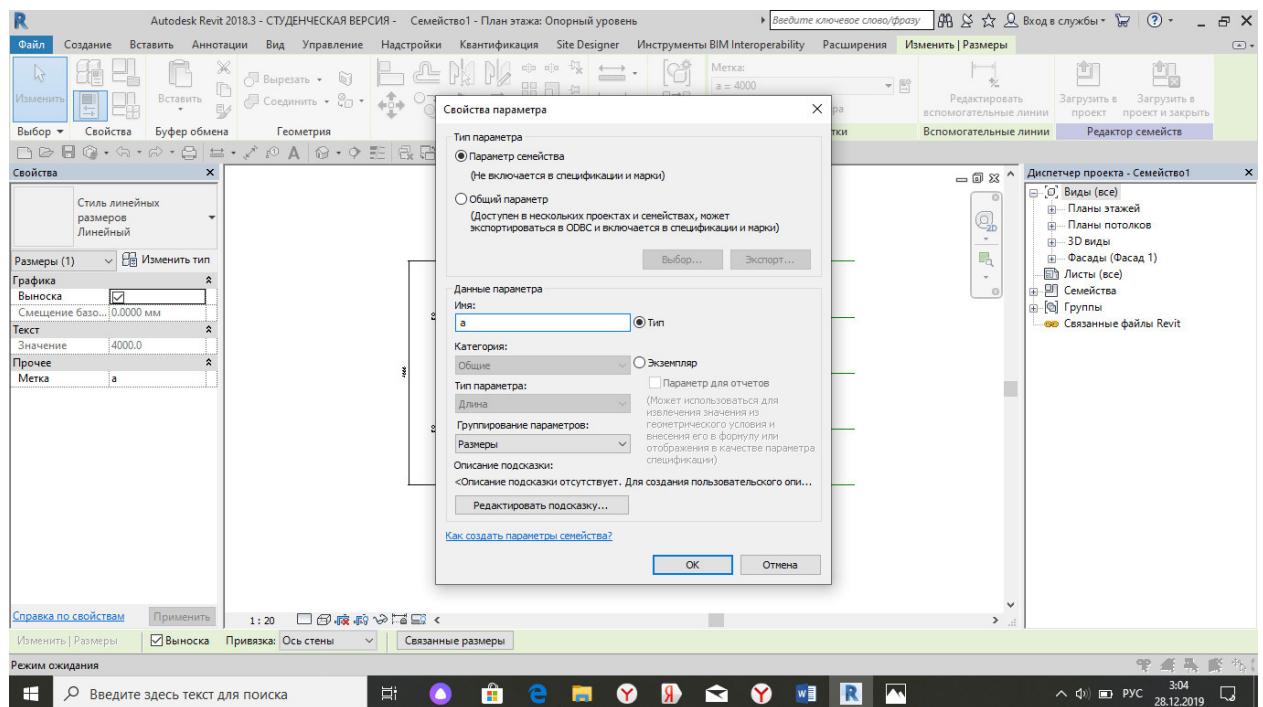

5) Предпоследним шагом нам нужно будет сделать переходом. Переход делаем через окно «Создание», и нажимаем на кнопку «Переход». Во время того, когда мы делаем переход нам нужно не привязать наши линии переходам к параллельным размерам. Это делается для того, чтобы, когда мы захотим изменить размеры нашей фигуры, нам понадобится просто зайти в «Типоразмеры в семействах» и изменить значение заданных нами параметров.

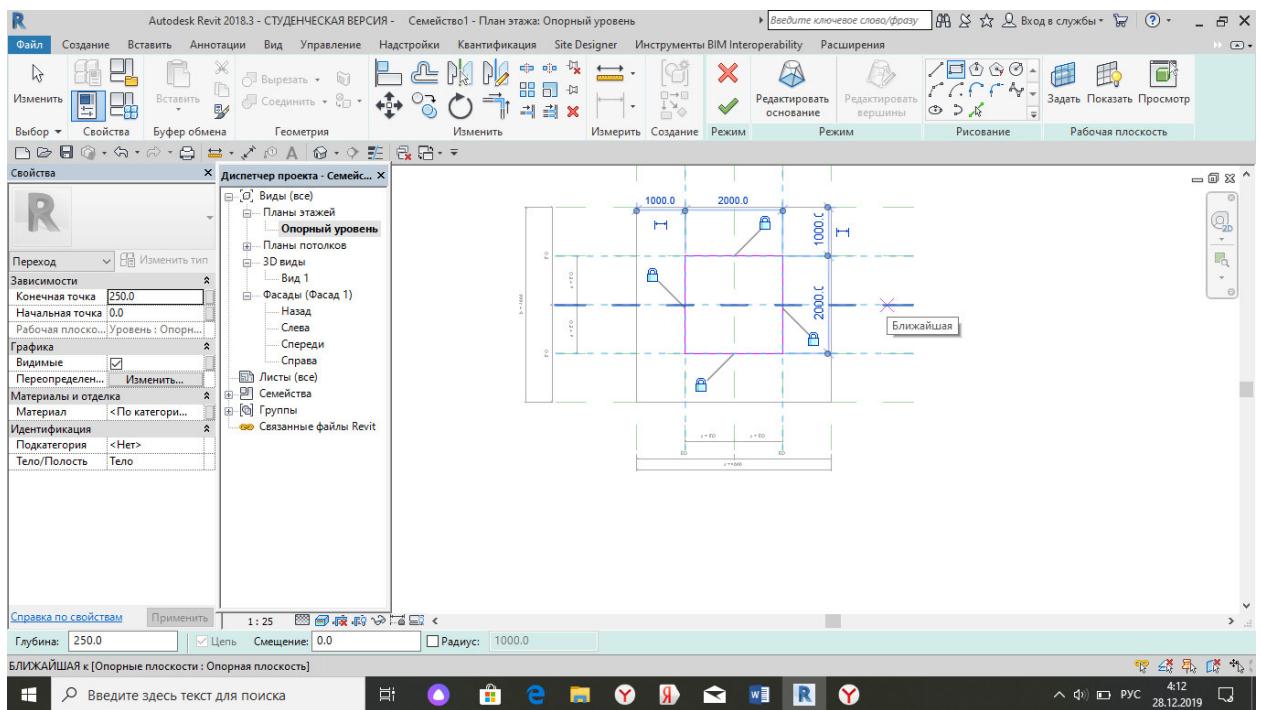

6) Последним шагом нужно будет поставить размер от основания фигуры до его верхнего уровня, этот размер заменить на метку.

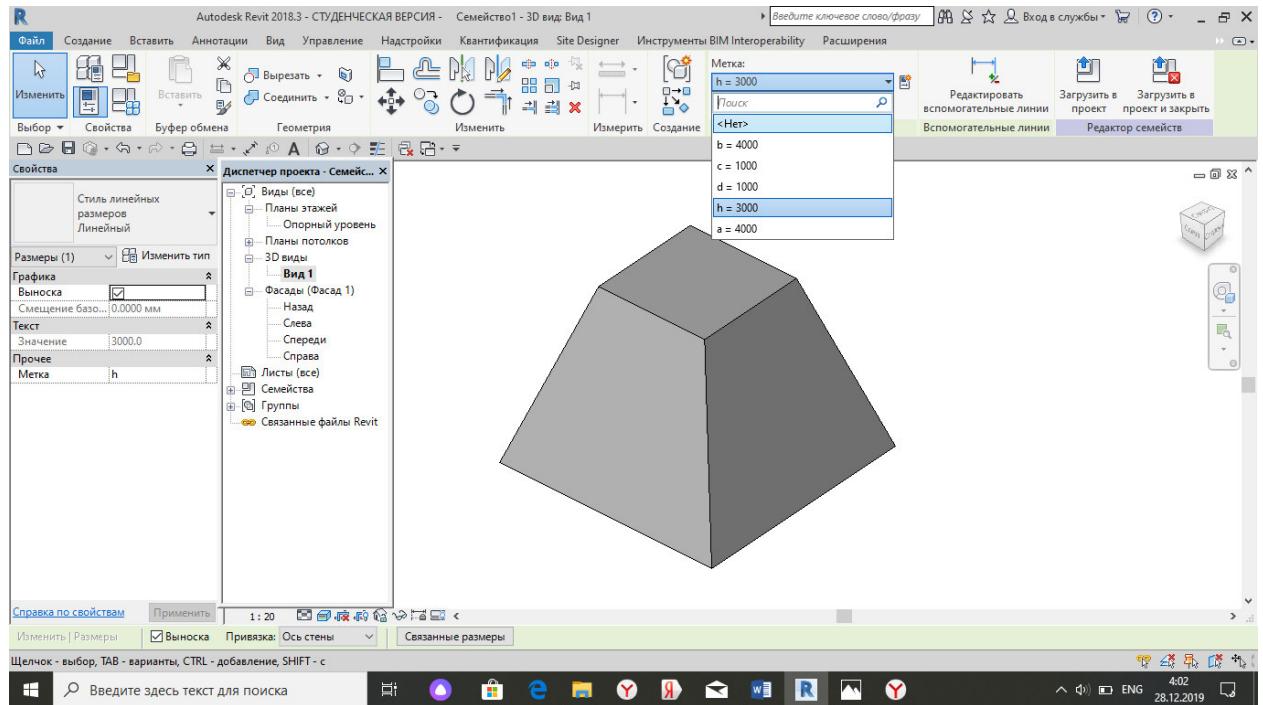

**Индивидуальный**

За исходные данные был принят черновой проект индивидуального двухэтажного кирпичного жилого дома. Кровля сложная по деревянным стропилам, по обрешетке покрыта металлической. Габаритные размеры по координатным осям "А-Ж" - 12,0 м, по осям "1-5" - 15,700 м. Конструктивная схема здания бескаркасная с продольными и поперечными несущими стенами. Исходя из климатических особенностей Хабаровского края были приняты несущие стены толщиной 0,68 м / 0,38 м. В доме присутствуют кирпичные перегородки толщиной 0,12 м. Для перекрытий использовались бетонные плиты толщиной 0,15 м и 0,3 м, толщина перекрытий с напольным покрытием на уровне 1-го и 2-го этажа - 0,3 м, на уровне чердака составляет - 0,2 м. Высота потолка 1-го этажа - 2,700 м, высота потолка 2-го этажа - 2,700 м, высота от пола до окна - 0,4 м. Окна пластиковые, размеры в соответствии с ГОСТ. ступени - 0,20 м x 0,25 м, деревянные стропила - 0,15 м x 0,15 м. К дому пристроен гараж, отметка пола гаража принимается на 1,2 м ниже уровня пола первого этажа. Высота подвала принимается на -3,0 м ниже уровня пола первого этажа. Вертикальная связь между 1-ым и 2-ым этажом осуществляется по двухмаршевой лестнице с лестничной площадкой, также вертикальная связь осуществляется между 1-ым этажом и подвалом через винтовую лестницу. На лестничной площадке для лучшего освещения предполагается окно в соответствии с ГОСТ. Входов один - центральный. Высота дверного проема - 2,025 м, ширина дверного проема - 1,270 м. Дверь металлическая, полуторная, прямоугольной формы.

Ведомость учебных основных чертежей		
Номер листа	Наименование	Примечания
1	Ведомость учебных основных чертежей	
2	ЗД ВИД	
3	Фасад 1-5	
4	Фасад 5-1	
5	Фасад Ж-А	
6	Фасад А-Ж	
7	План подвала	
8	План 1-го этажа	
9	План 2-го этажа	
10	Разрез 1-1	
11	Разрез 2-2	
12	План Фундаментов	
13	План кровли	

Согласовано		
Инв. № подл.	Подл. и дата	Взам. инв. №


							8Ч3.1.000.00-АР
г. Комсомольск-на-Амуре							
Разраб.	Кол. уч.	Лист	№ док.	Подпись	Дата	Индивидуальный жилой дом	
Процерил	Умаров Ф.А					Стадия	
Н.контр.	Дронов Н.С					Ч	1
Рук.СУЗИС	Чудинов Ю.Н					Листов	
Ведомость учебных основных чертежей						Строительство и архитектура	

3D ВИД



Согласовано					

							8ЧЗ.1.000.00-АР
г. Комсомольск-на-Амуре							
. Кол. уч.	Лист	№ док.	Подпись	Дата			
Разраб.	Умаров Ф.А.						
Проверил	Дронов Н.С.						
Н.контр.	Чудинов Ю.Н.						
Рук.СЧЗИС	Чудинов Ю.Н.						
Индивидуальный жилой дом						Стадия	Лист
						Ч	2
3D ВИД						Строительство и архитектура	

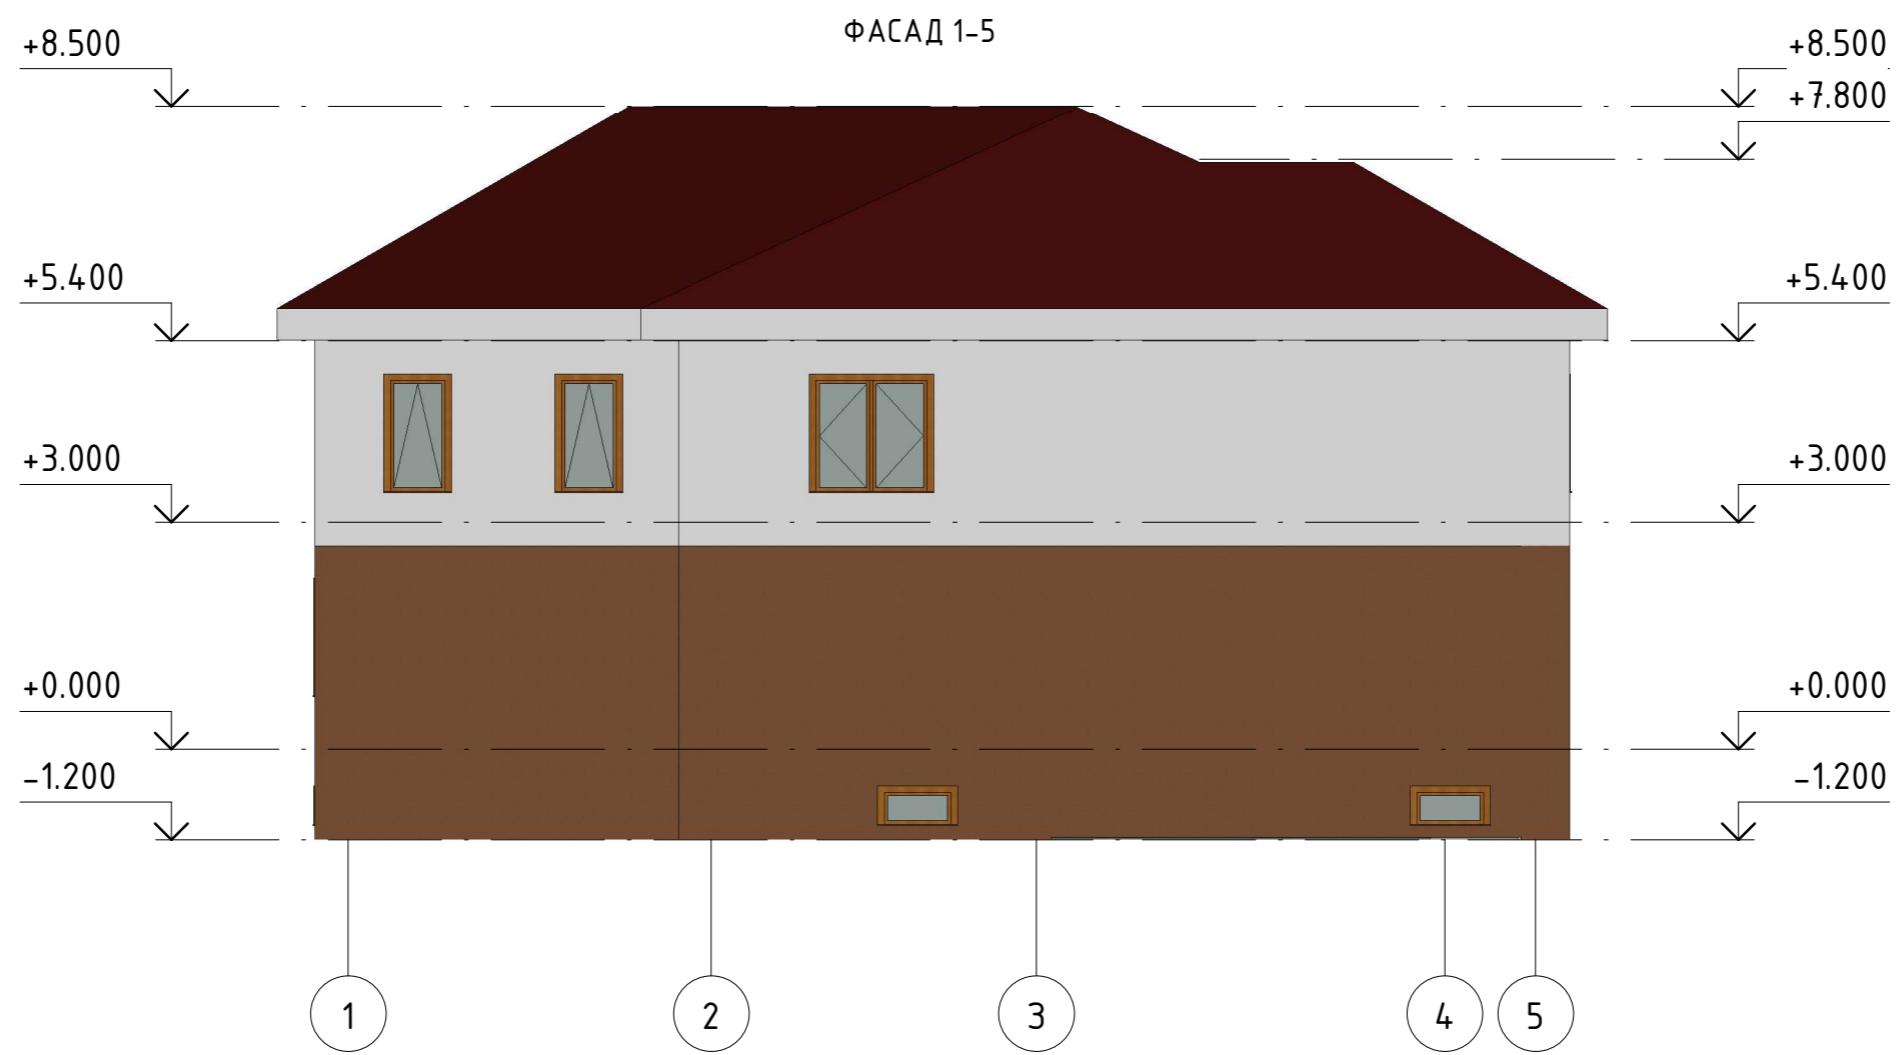

Согласовано				

Инв. № подл.	Подп. и дата	Взам. инв. №

						8ЧЗ.1.000.00-АР		
						г. Комсомольск-на-Амуре		
Разраб.	Кол. уч.	Лист	№ док.	Подпись	Дата			
Разраб.	Умаров Ф.А.							
Проверил								
Н.контр.	Дронов Н.С.							
Рук. СЧЗИС	Чудинов Ю.Н.							
						Индивидуальный жилой дом	Стадия	Лист
							Ч	З
						Фасад 1-5	Строительство и архитектура	

Инв. № подл.	Подп. и дата	Взам. инв. №




Кол. уч.	Лист	№ док.	Подпись	Дата	Стадия	Лист	Листов
Разраб.	Умаров Ф.А.				Индивидуальный жилой дом	Ч	4
Проверил	Дронов Н.С.				Фасад 5-1		
Н.контр.	Чудинов Ю.Н.						
Рук. СЗИС	Чудинов Ю.Н.				Строительство и архитектура		

8Ч3.1.000.00-АР

г. Комсомольск-на-Амуре

Формат А3

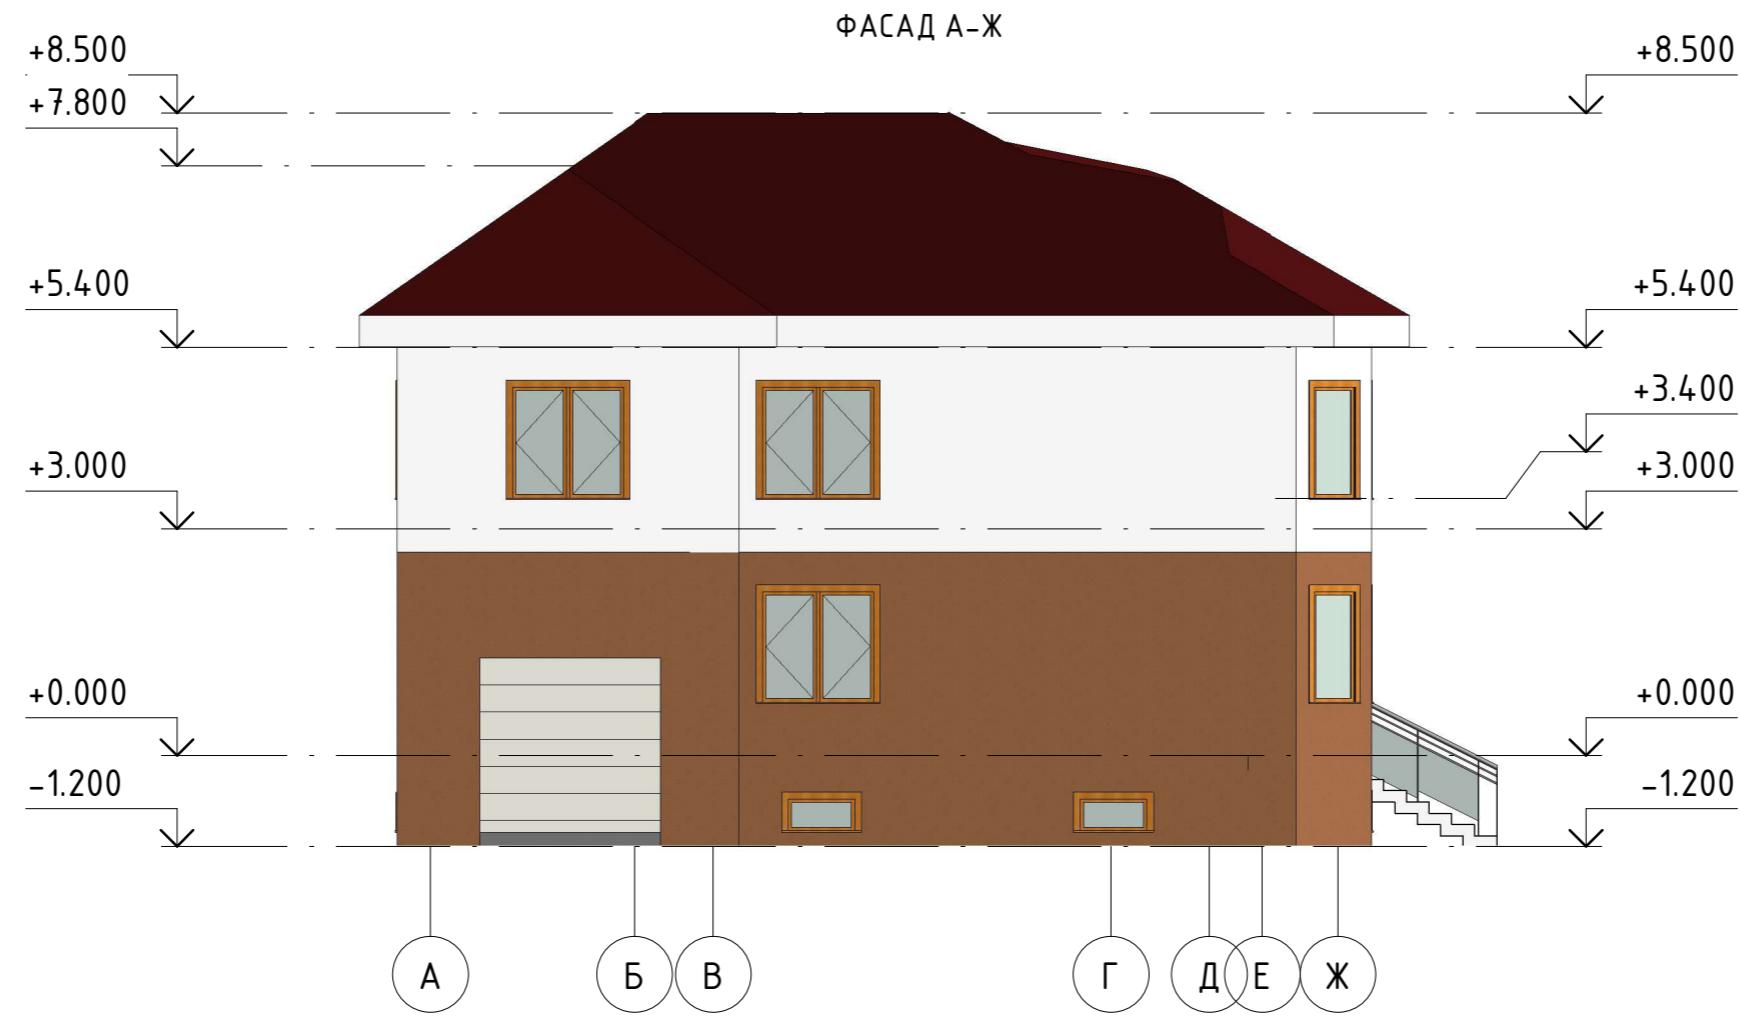


843.1.000.00-AP

г. Комсомольск-на-Амуре

					843.1.000.00-АР			
Кол. уч.	Лист	№ док.	Подпись	Дата	г. Комсомольск-на-Амуре			
Разраб.	Умаров Ф.А				Индивидуальный жилой дом	Стадия	Лист	Листов
Проверил	Дронов Н.С					Ч	5	
Н.контр.	Чудинов Ю.Н							
Рук.СУЗИС	Чудинов Ю.Н							
					Фасад Ж-А	Строительство и архитектура		

Инв. № подл.	Подп. и дата	Взам. инв. №

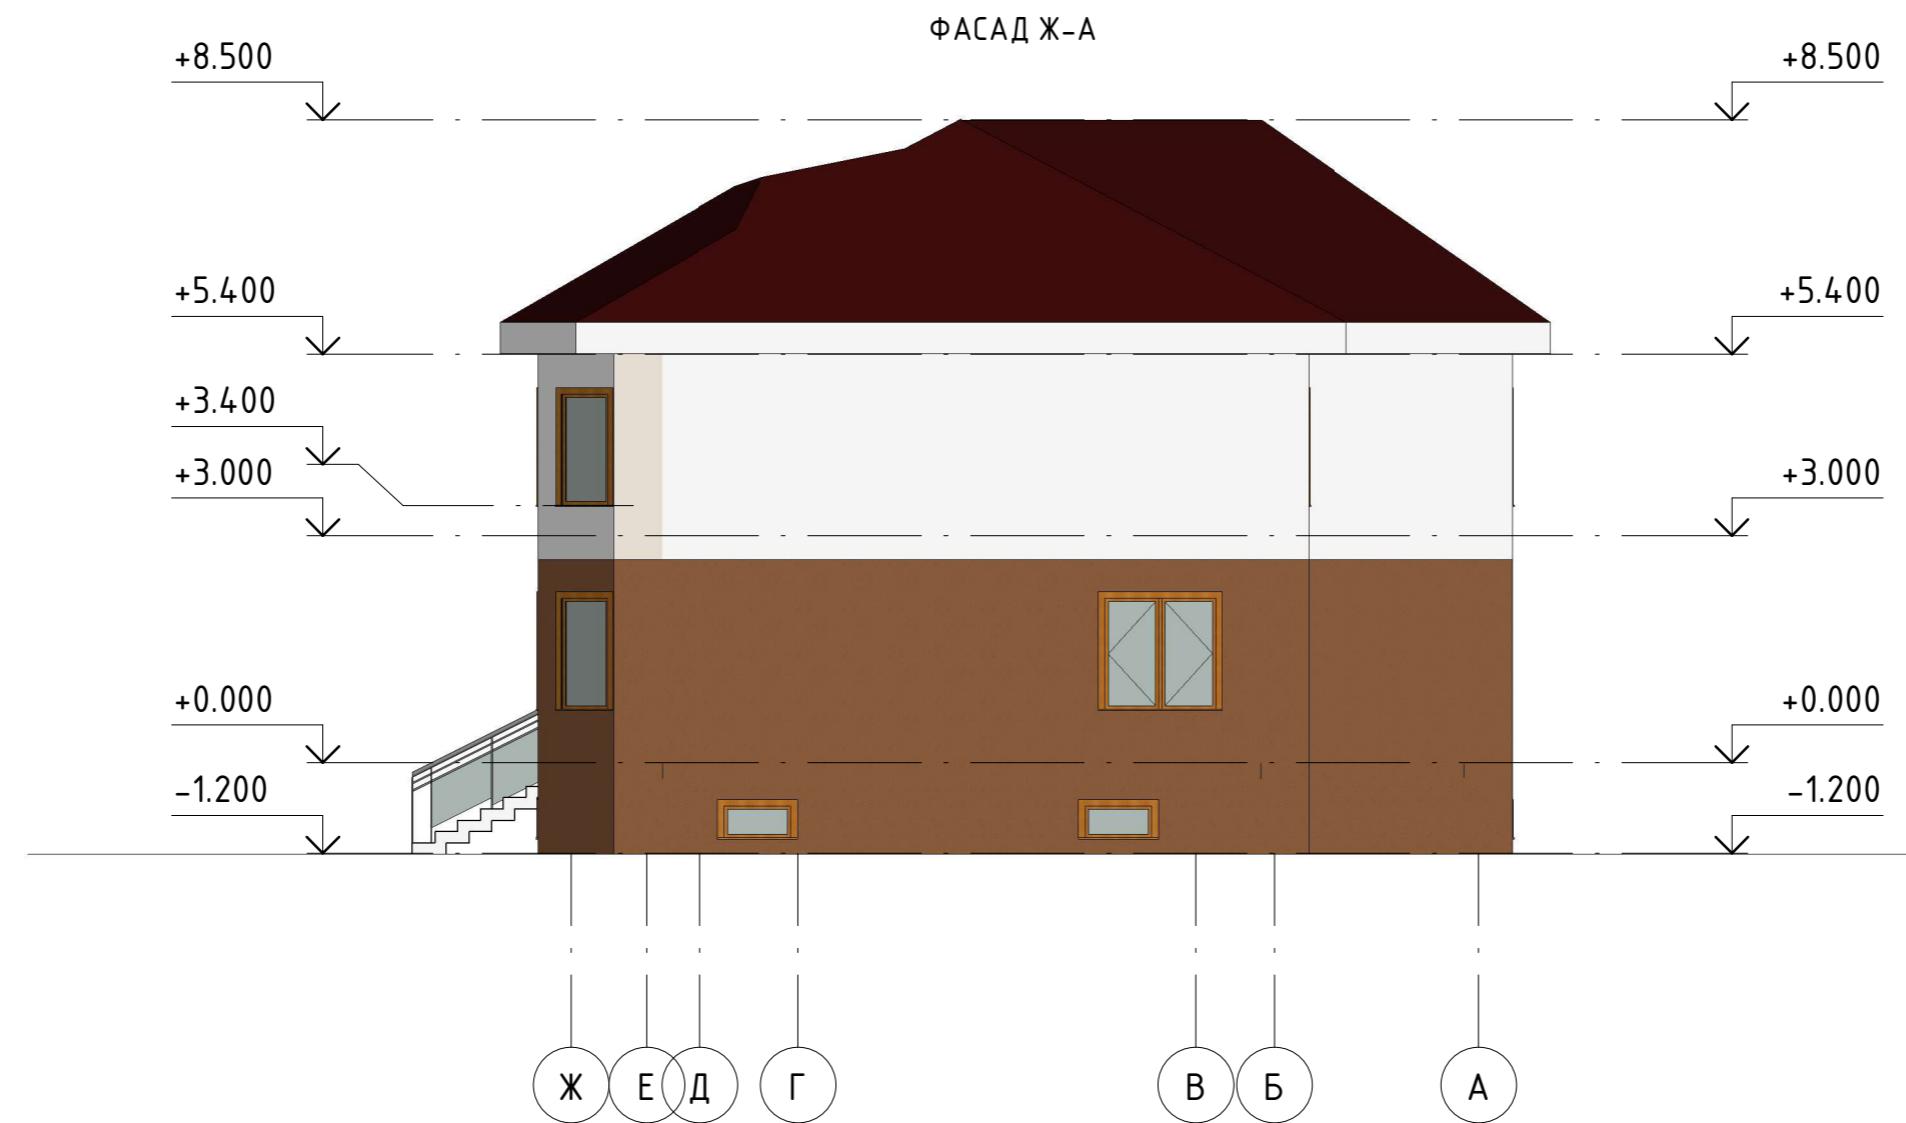

Кол. уч.	Лист	№ док.	Подпись	Дата	Стадия	Лист	Листов
Разраб.	Умаров Ф.А				Индивидуальный жилой дом	Ч	6
Проверил	Дронов Н.С				Фасад А-Ж		
Н.контр.	Чудинов Ю.Н						
Рук. СЗИС	Чудинов Ю.Н				Строительство и архитектура		


8Ч3.1.000.00-АР

г. Комсомольск-на-Амуре

Спецификация элементов заполнения дверных проемов 0-го этажа

Поз.	Обозначение	Наименование	Кол-во	Прим.
Д-1	ГОСТ 30295	ДВ 2025(г)х850	4	

План подвала

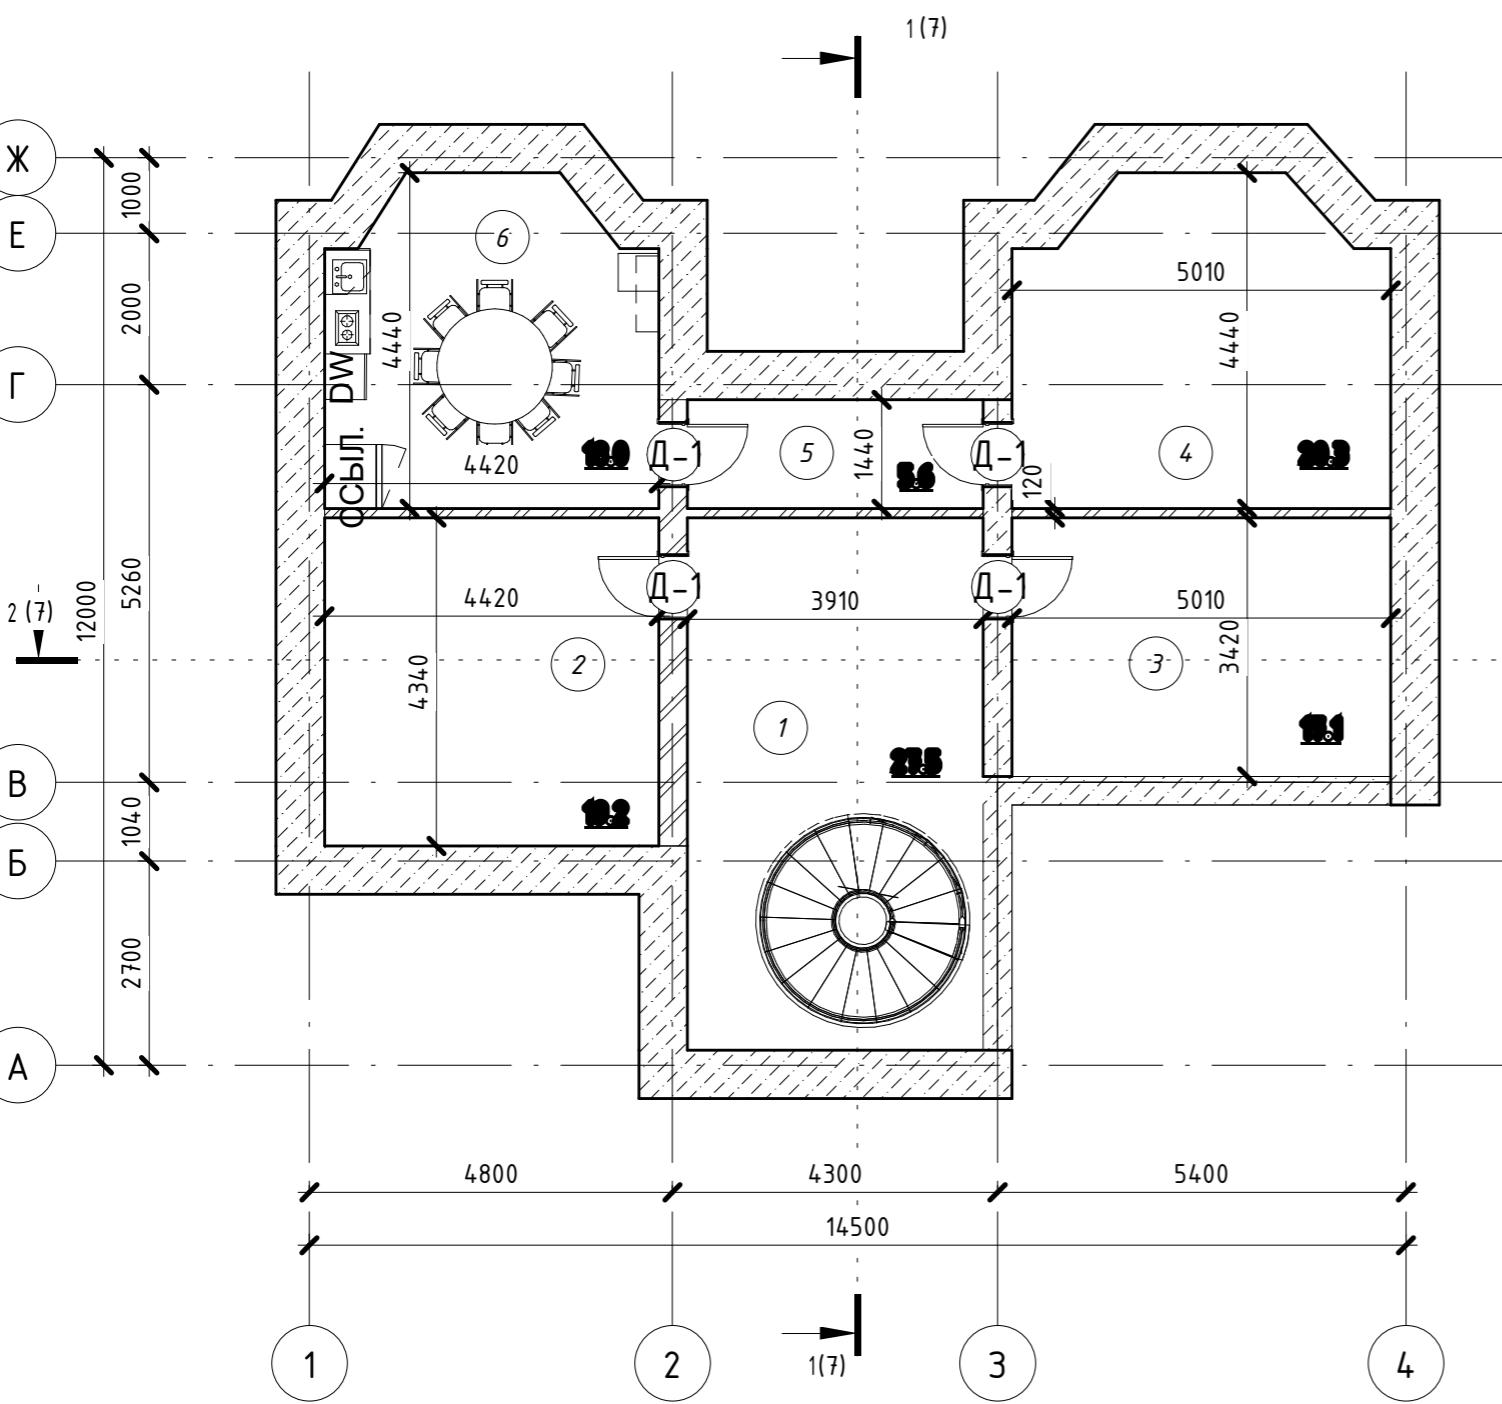

Спецификация элементов заполнения оконных проемов 0-го этажа

Поз.	Обозначение	Наименование	Кол-во	Прим.
ОК-4	ГОСТ 30674-99	0915 x 0457 мм	8	

Экспликация помещений 0-го этажа

Номер пом	Имя	Площадь	Кат. пом
1	Коридор	27.5	
2	Фитнес зал	19.2	
3	Мастерская	17.1	
4	Игровая	20.3	
5	Веранда	5.6	
6	Кухня	18.0	

8Ч3.1.000.00-АР


г. Комсомольск-на-Амуре

Кол. уч.	Лист	№ док.	Подпись	Дата	Стадия	Лист	Листов
Разраб.	Умаров Ф.А.						
Проверил	Дронов Н.С.						
Н.контр.	Чудинов Ю.Н.						
Рук.СЧЗИС	Чудинов Ю.Н.						
Индивидуальный жилой дом					Ч	7	
План подвала					Строительство и архитектура		

Спецификация дверных проемов 1-го этажа

Поз.	Обозначение	Наименование	Кол-во	Прим.
Д-1	ГОСТ 30295	ДВ 2025(н)х850	2	
Д-2	ГОСТ 30295	ДВ 2050(н)х1270	2	
Д-3	ГОСТ 30970 - 2002	ДН 2100(н)х1000	1	
Д-4	ГОСТ 30970 - 2002	ДГ 3000(н)х2000	1	

План 1-го этажа

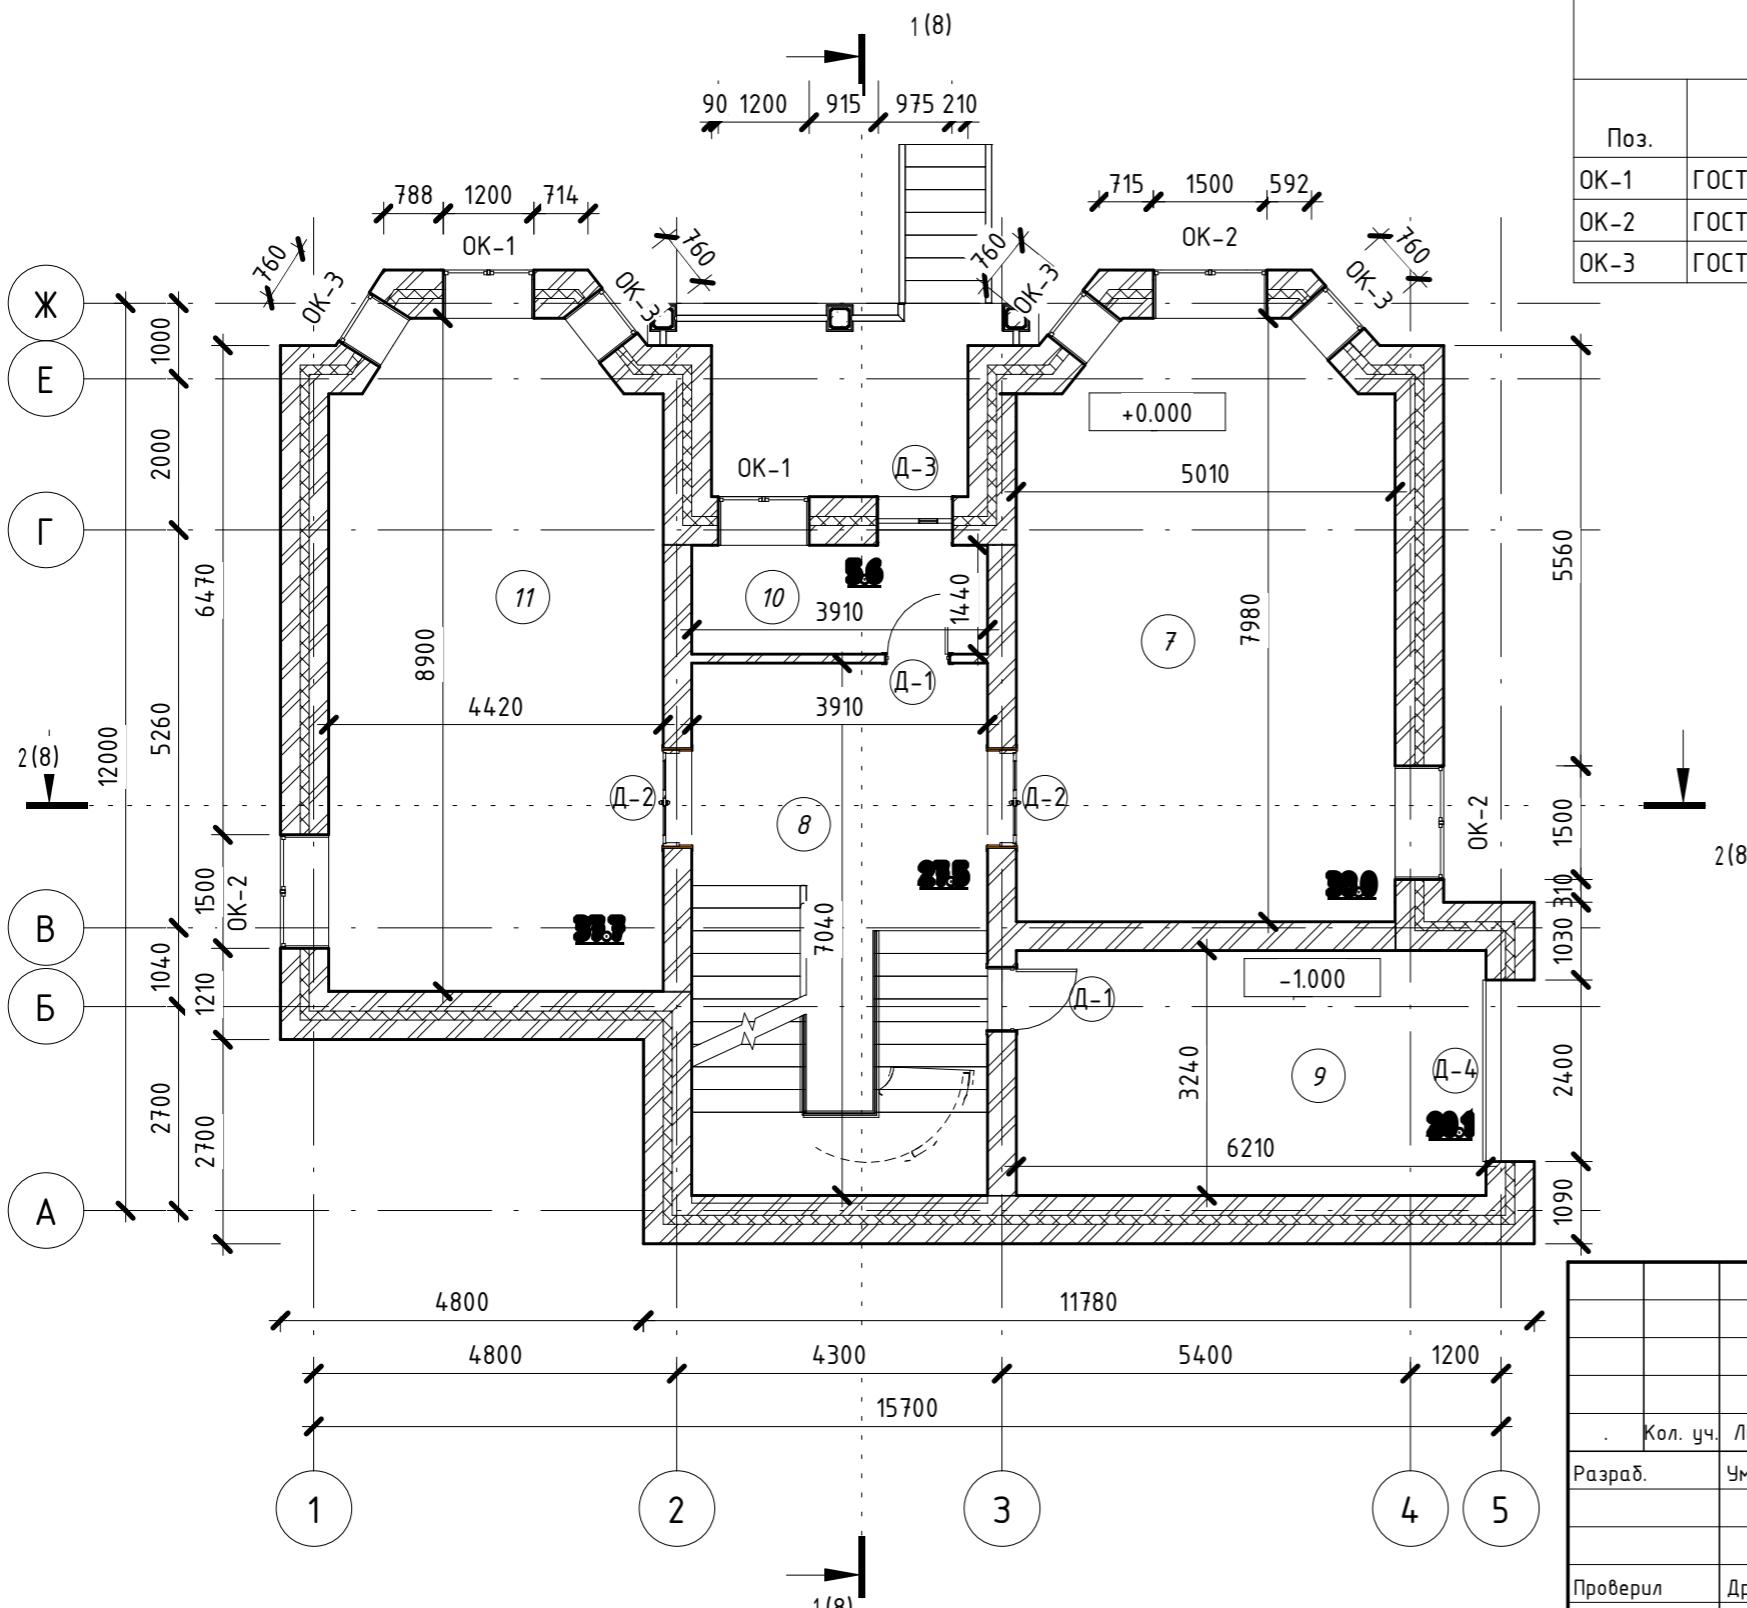

Спецификация элементов заполнения оконных проемов 1-го этажа

Поз.	Обозначение	Наименование	Кол-во	Прим.
ОК-1	ГОСТ 30674-99	1200 x 1500 мм 2	2	
ОК-2	ГОСТ 30674-99	1500 x 1500 мм 3	3	
ОК-3	ГОСТ 30674-99	760 x 1500 мм 2	4	

Экспликация помещений 1-го этажа

Номер пом.	Наименование	Площадь, м <sup>2</sup>	Кам. пом
7	Зал-2	38.0	
8	Коридор	27.5	
9	Веранда	20.1	
10	Веранда	5.6	
11	Зал-1	37.7	

8Ч3.1.000.00-АР

г. Комсомольск-на-Амуре

Инв. № подл.	Подп. и дата	Взам. инв. №	Кол. уч.	Лист	№ док.	Подпись	Дата	Стадия	Лист	Листов
Разраб.	Умаров Ф.А.									
Проверил	Дронов Н.С.									
Н.контр.	Чудинов Ю.Н.									
Рук.СЧЗС	Чудинов Ю.Н.									

Индивидуальный жилой дом


План 1-го этажа

Строительство и архитектура

Спецификация элементов заполнения дверных проемов 1-го этажа

Поз.	Обозначение	Наименование	Кол-во	Прим.
Д-1	ГОСТ 30295	ДВ 2025(н)х850	6	
Д-2	ГОСТ 30295	ДВ 2050(н)х1270	2	
Д-3	ГОСТ 30970 - 2002	ДН 2100(н)х1000	1	

План 2-го этажа

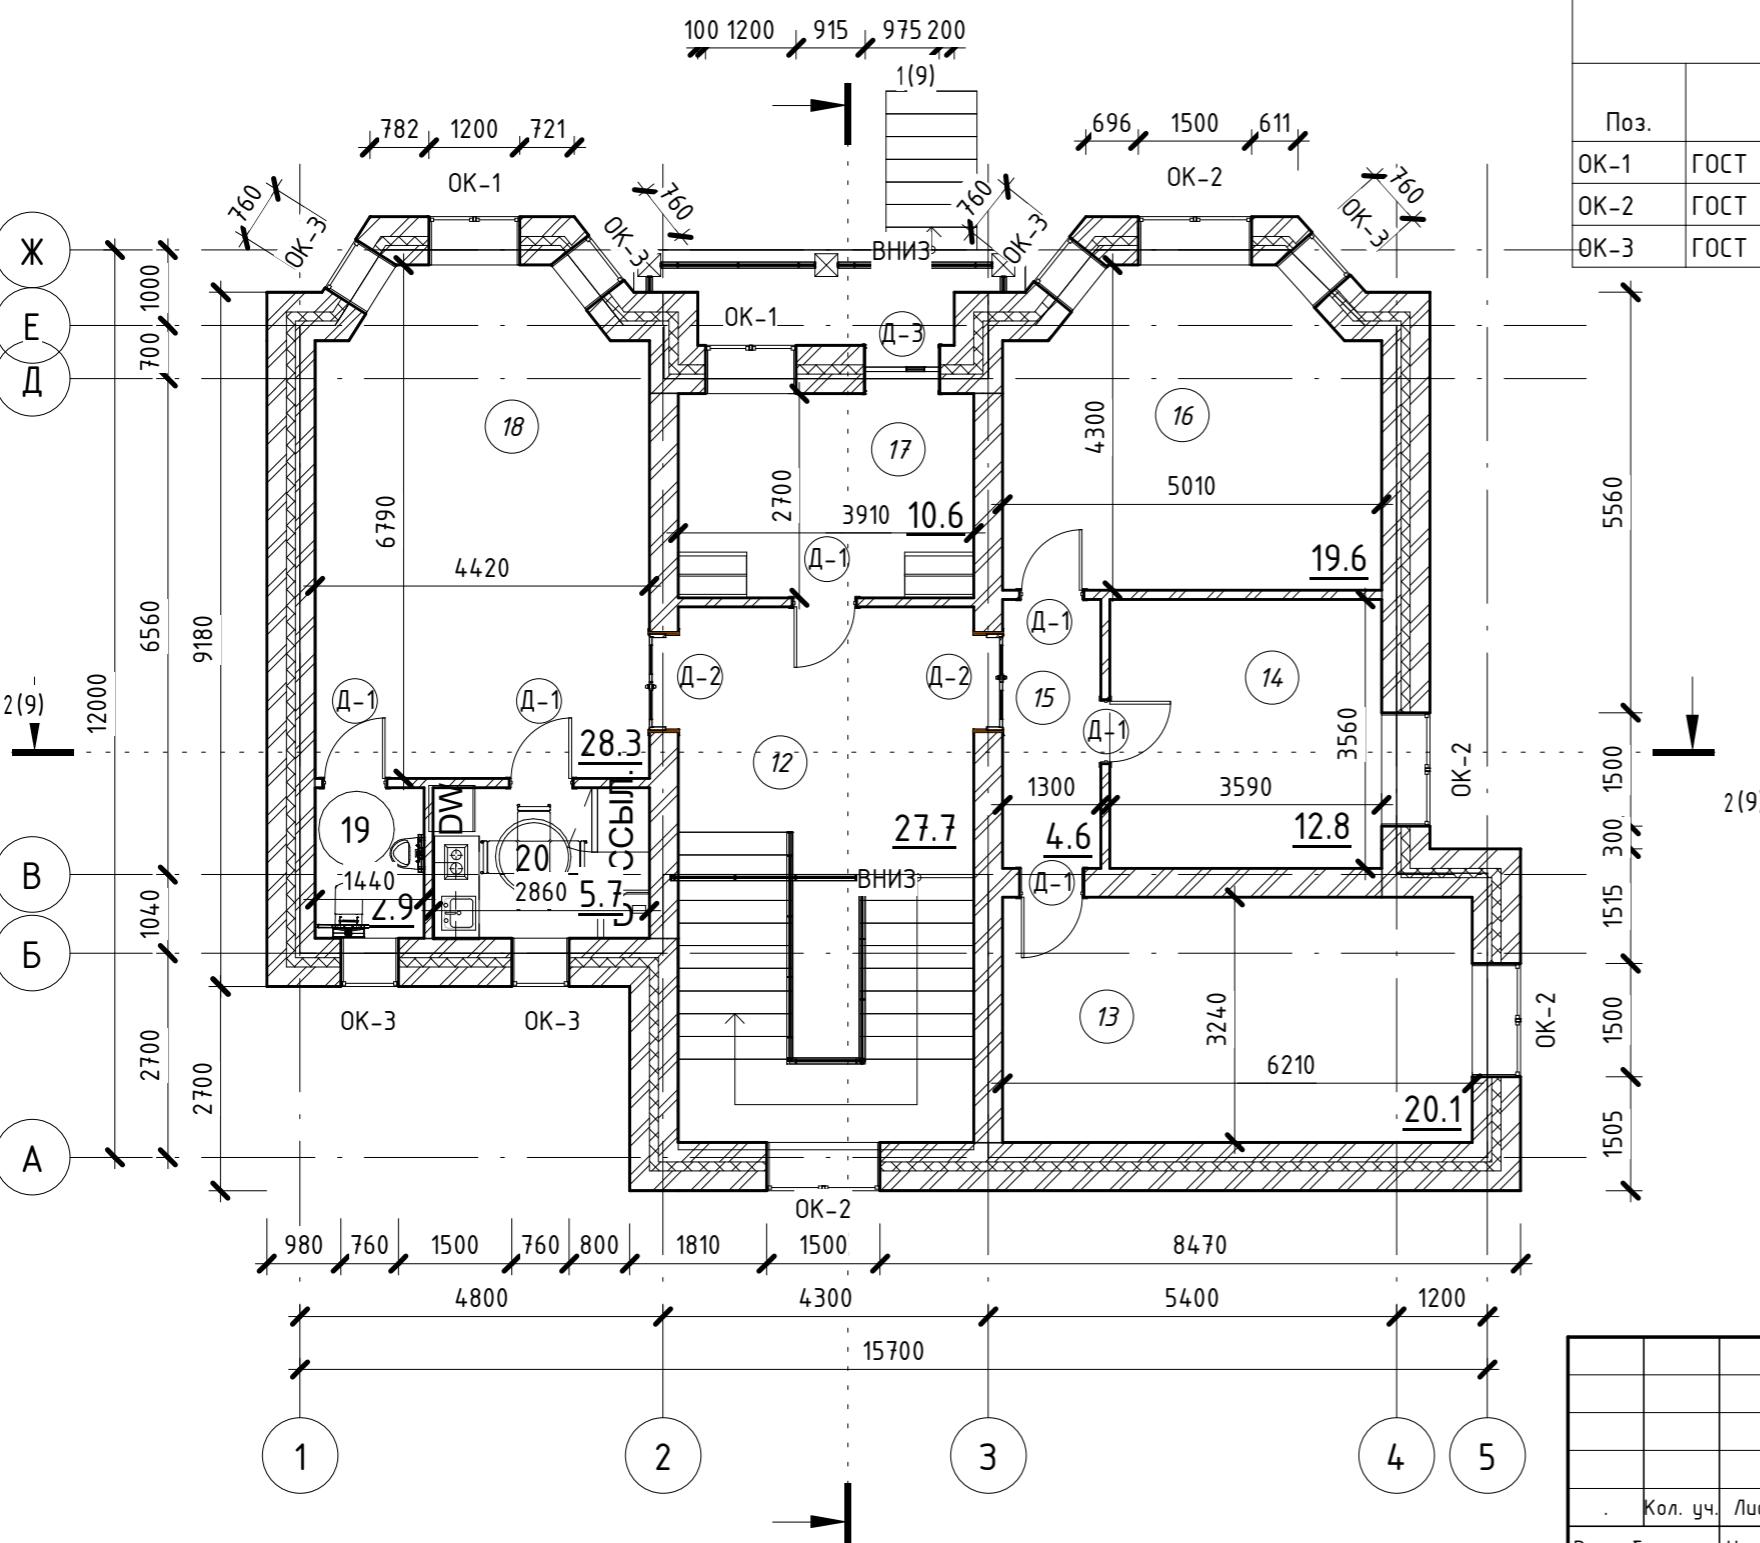

Спецификация элементов заполнения оконных проемов 2-го этажа

Поз.	Обозначение	Наименование	Кол-во	Прим.
ОК-1	ГОСТ 30674-99	1200 x 1500 мм 2	2	
ОК-2	ГОСТ 30674-99	1500 x 1500 мм 3	4	
ОК-3	ГОСТ 30674-99	760 x 1500 мм 2	6	

Экспликация помещений 2-го этажа


Номер пом.	Наименование	Площадь, м <sup>2</sup>	Кат. пом
12	Коридор	27.7	
13	Рабочая комната	20.1	
14	Спальня	12.8	
15	Детская	4.6	
16	Спальня	19.6	
17	Коридор	10.6	
18	Зал	28.3	
19	С/у	2.9	
20	Кухня	5.7	

8Ч3.1.000.00-АР

г. Комсомольск-на-Амуре

Кол. уч.	Лист	№ док.	Подпись	Дата	Стадия	Лист	Листов
Разраб.	Умаров Ф.А.						
Проверил	Дронов Н.С.						
Н.контр.	Чудинов Ю.Н.						
Рук.СЗИС	Чудинов Ю.Н.						
Индивидуальный жилой дом					Ч	9	
План 2-го этажа					Строительство и архитектура		

Инв. № подл.	Подп. и дата	Взам. инв. №

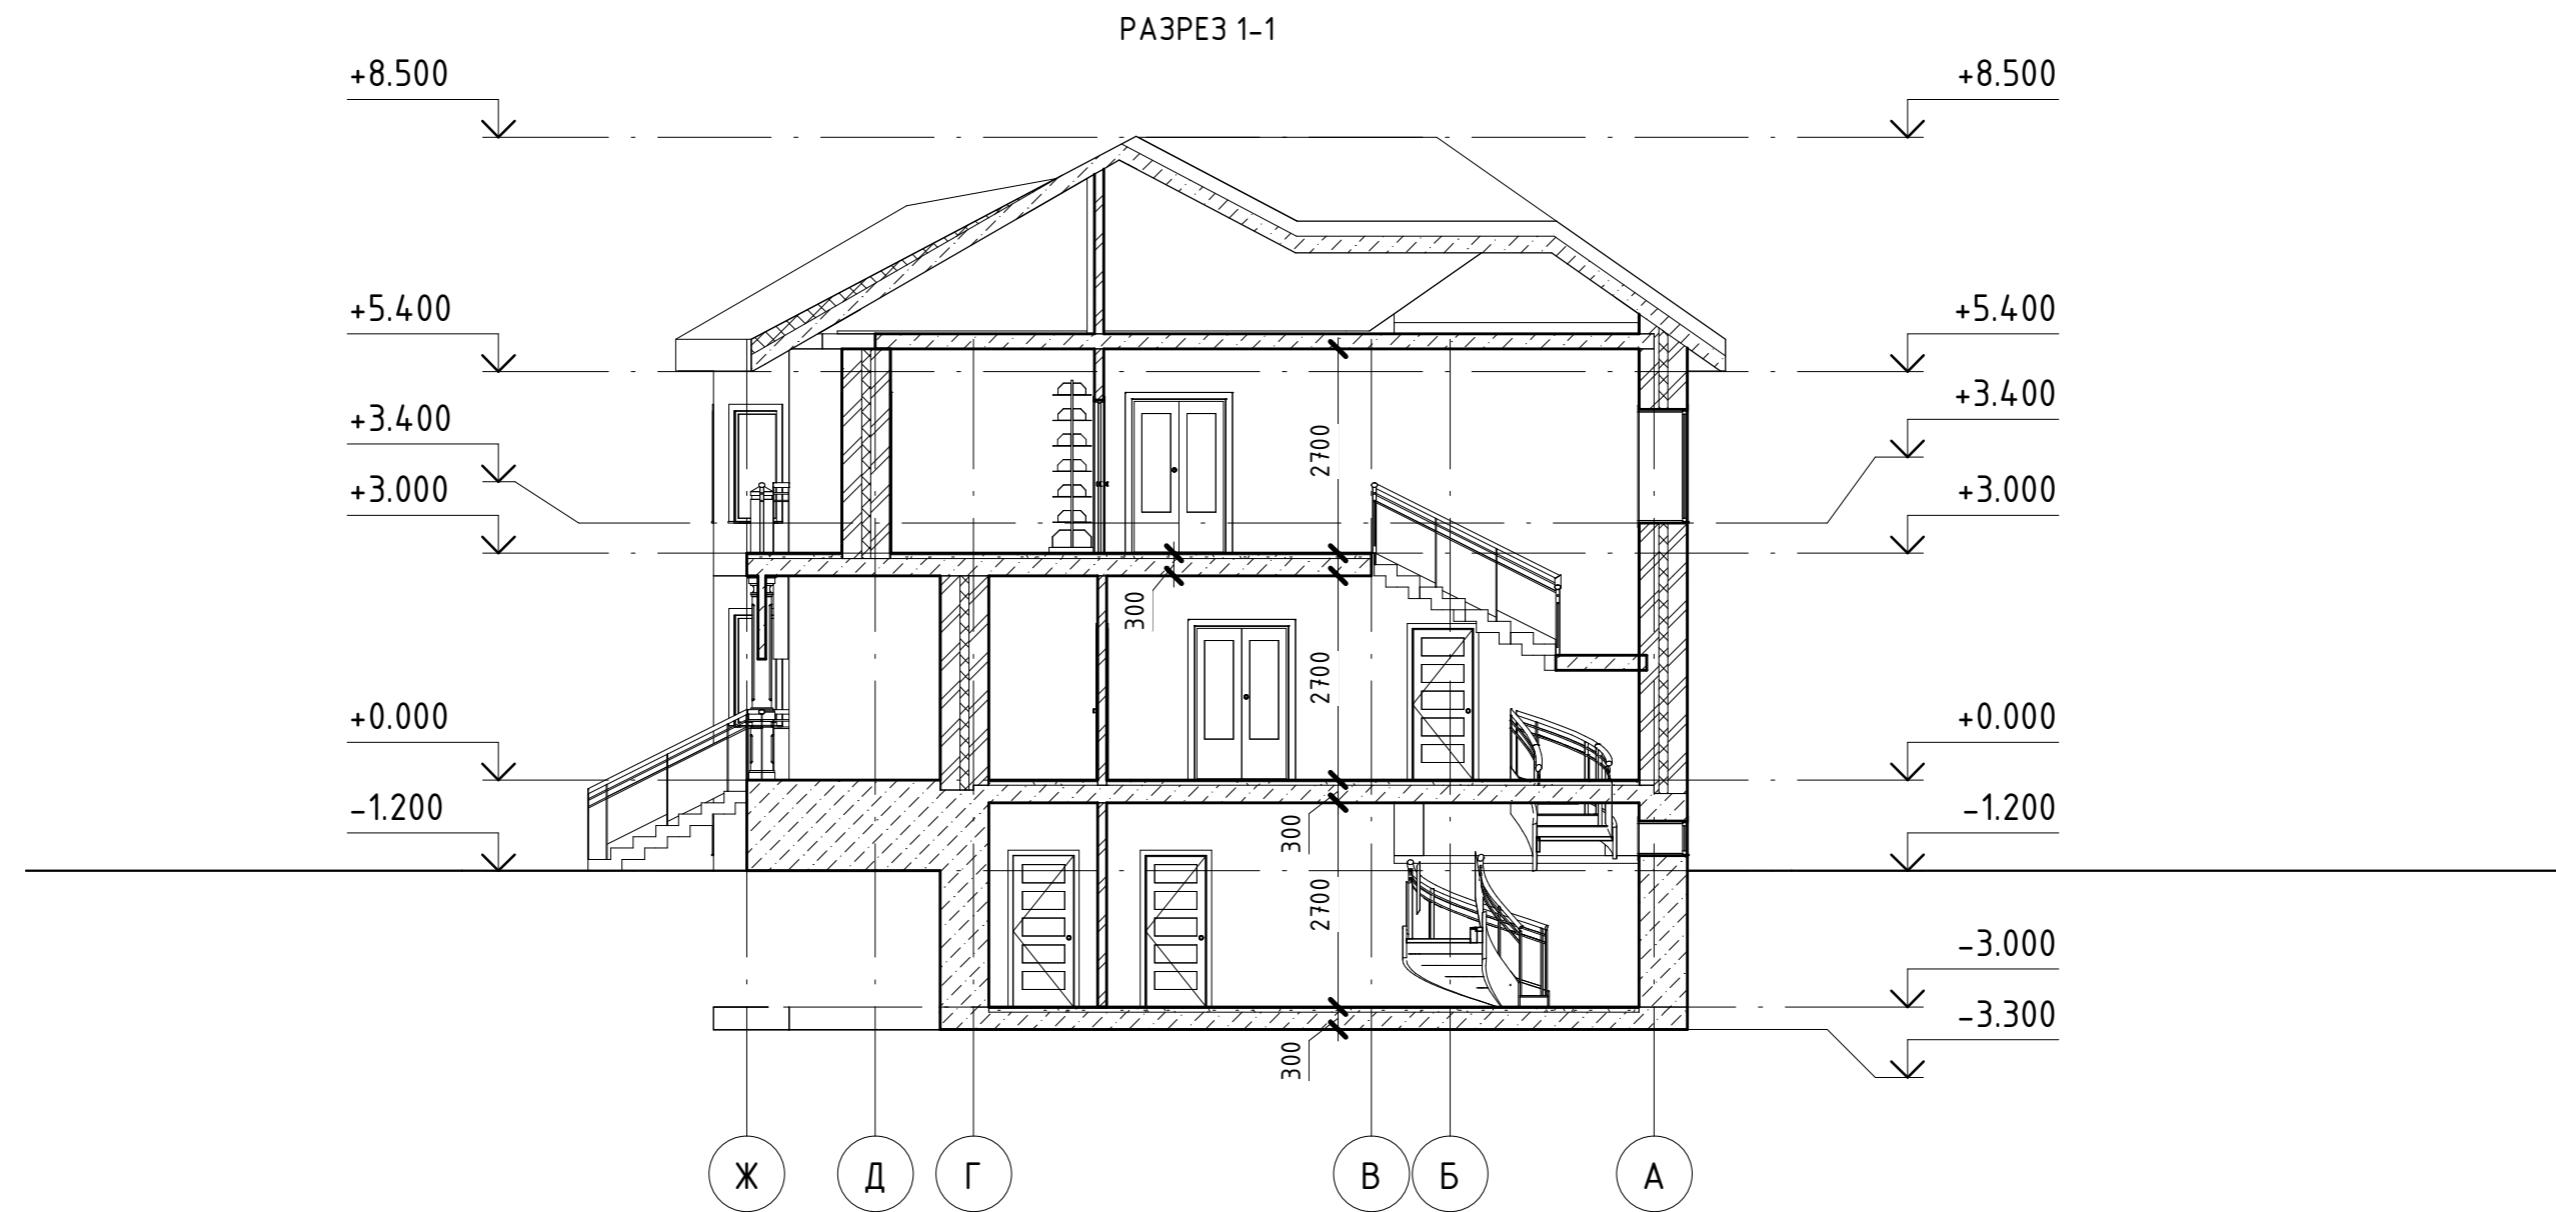


8Ч3.1.000.00-АР

г. Комсомольск-на-Амуре

Кол. уч.	Лист	№ док.	Подпись	Дата	Стадия	Лист	Листов
Разраб.	Умаров Ф.А				Индивидуальный жилой дом	Ч	10
Проверил	Дронов Н.С						
Н.контр.	Чудинов Ю.Н						
Рук.СЧЗИС	Чудинов Ю.Н				Разрез 1-1		

Строительство и  
архитектура

Инв. № подл.	Подп. и дата	Взам. инв. №

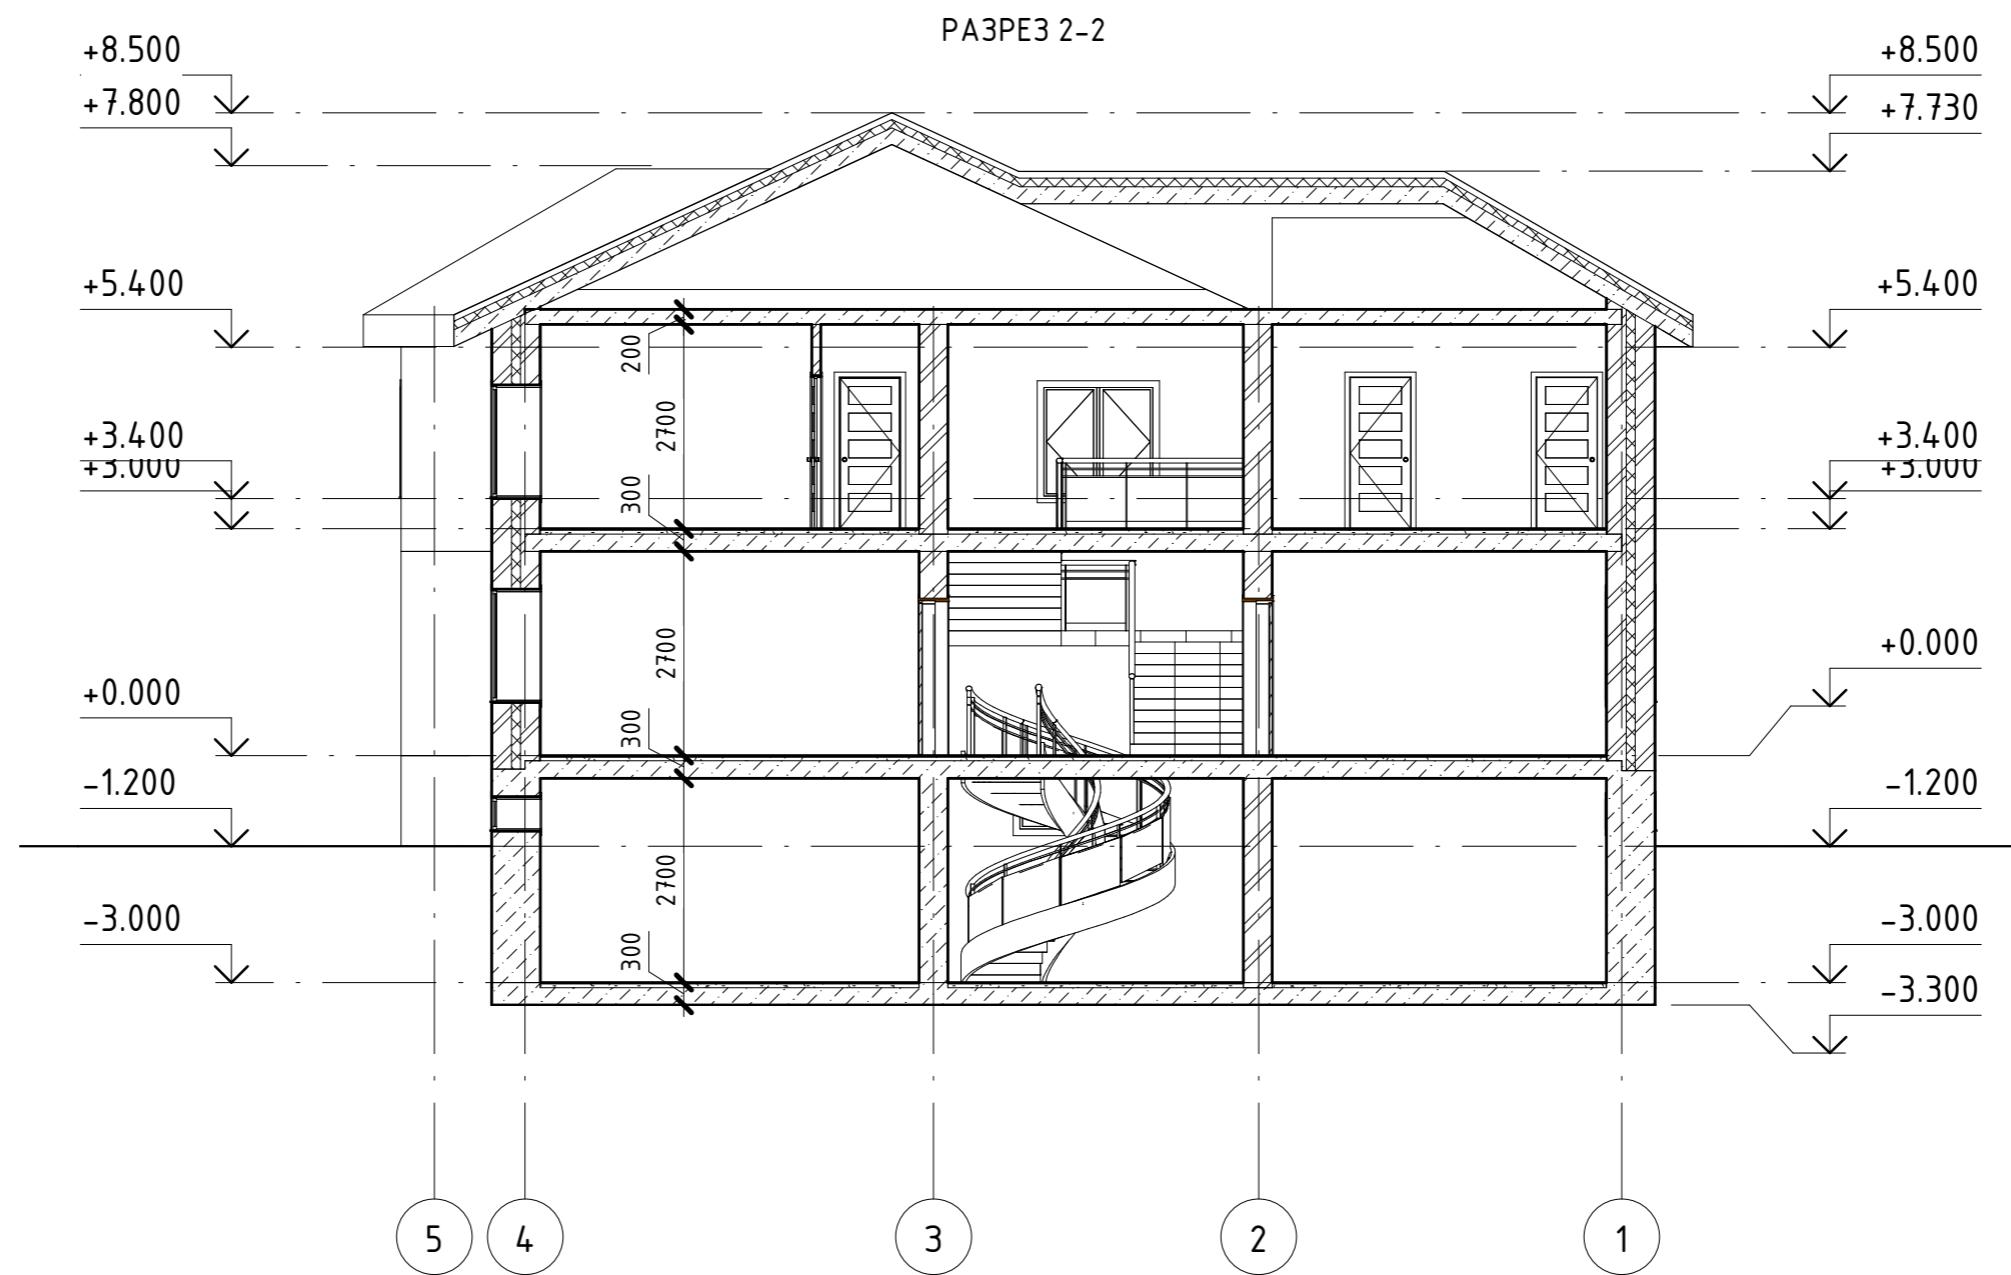


8Ч3.1.000.00-АР

г. Комсомольск-на-Амуре

Кол. уч.	Лист	№ док.	Подпись	Дата	Стадия	Лист	Листов
Разраб.	Умаров Ф.А.				Индивидуальный жилой дом	Ч	11
Проверил	Дронов Н.С.						
Н.контр.	Чудинов Ю.Н.						
Рук.СЧЗИС	Чудинов Ю.Н.				Разрез 2-2		

Строительство и  
архитектура

План фундаментов

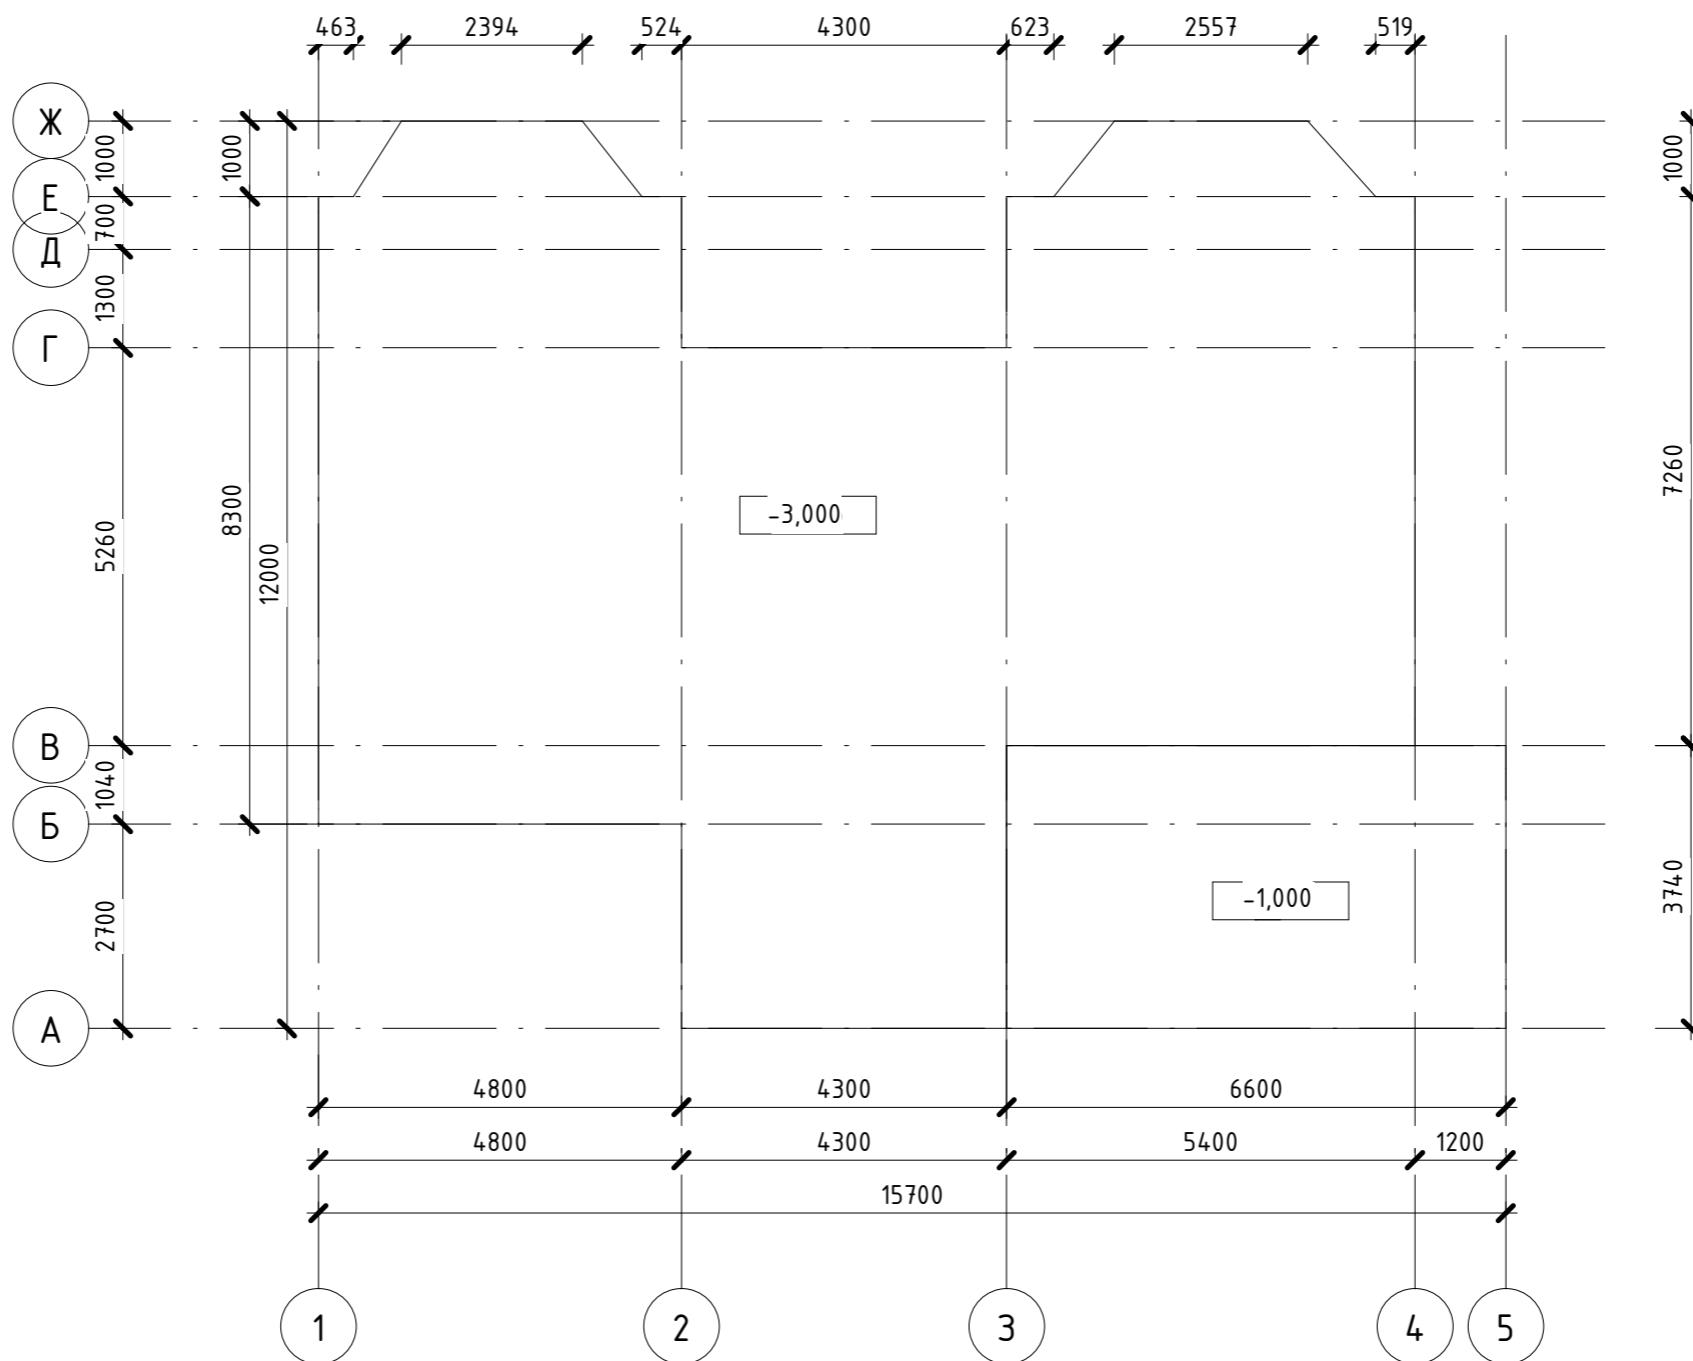


8Ч3.1.000.00-АР

г. Комсомольск-на-Амуре

Кол. уч.	Лист	№ док.	Подпись	Дата	Стадия	Лист	Листов
Разраб.	Умаров Ф.А				Индивидуальный жилой дом		
Проверил	Дронов Н.С						
Н.контр.	Чудинов Ю.Н						
Рук.СЗИС	Чудинов Ю.Н				План Фундаментов		
					Строительство и архитектура		

Инв. № подл.	Подп. и дата	Взам. инв. №

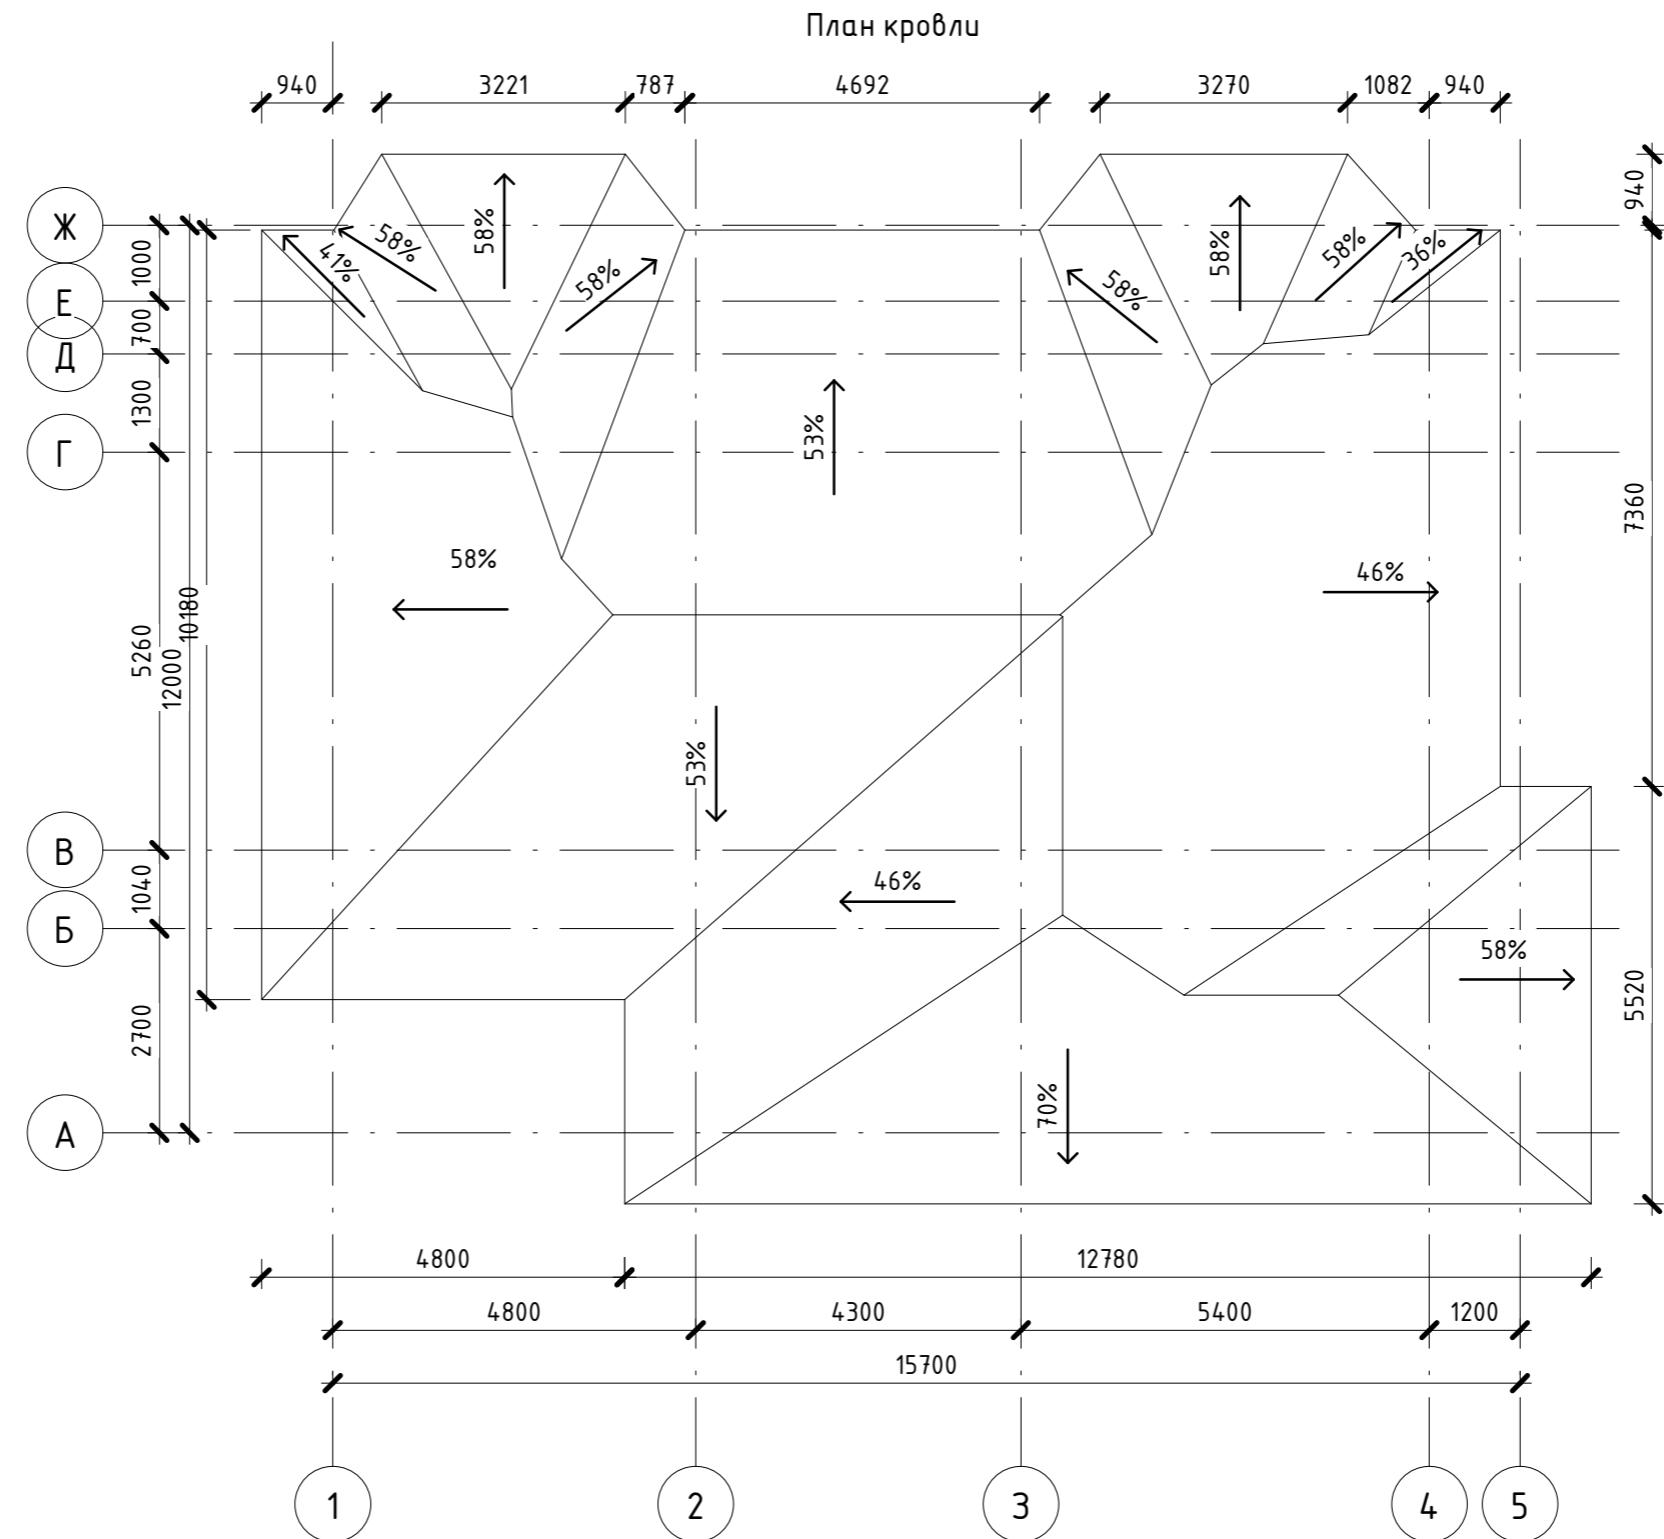

8Ч3.1.000.00-АР

г. Комсомольск-на-Амуре

Кол. уч.	Лист	№ док.	Подпись	Дата
Разраб.	Умаров Ф.А.			
Проверил	Дронов Н.С.			
Н.контр.	Чудинов Ю.Н.			
Рук. СЧЗИС	Чудинов Ю.Н.			

Индивидуальный жилой дом

План кровли

Строительство и  
архитектура